



租登第六一四号鑄區台帳

(許可書及  
圖面  
寫)

共同石頭  
Q.  
10



# 許可書及許可圖寫

|              |  |
|--------------|--|
| 登録番號         | 福岡県租鈑権登録第614号                            |
| 鑛區所在地        | 福岡県嘉徳郡稻葉町地                               |
| 鑛種名          |  |
| 面 積          | 4334 <small>アル<br/>炭層別、面積<br/>はり</small> |
| 租鑛権者<br>住所氏名 |  |
| 登録年月日        | 昭和33年11月22日                              |
| 存續期間         | 昭和38年11月21日迄<br><small>5年間</small>       |
| 特定鑛床         | 杉谷五尺間三尺炭層<br><small>コモリ、土間、下=海八</small>  |

福岡縣嘉穂郡稻築町大字才田本谷二三六ノ一

(稻築局區内)

共同石炭  
鐵業株式會社 日吉鑛業所

電話 (稻築四三〇番)  
大隈一一番

昭和年月日

租登才六二四号

設備設計書

山之海

寫

和 紙 製 定 制 的 紙

探測者 三井林山株式会社  
粗糾者 共同石炭鉱業株式会社



## 契 約 書

三井松山株式会社を甲とし、共同石炭販賣株式会社を乙とし、乙が甲所有山野松区の一部に租転権を設定することについて次の通り契約を開始する。

第1条 甲は乙が甲所有の福岡県採掘権登録第1277号松区の一部別図表示の

(1) A区域面積4334アールに賦存する炭層のうち杉谷五尺層および間の三尺層

(2) B区域面積2355アールに賦存する炭層のうち福崎五尺層、下二尺層

(3) C区域面積2875アールに賦存する炭層のうちドマ八尺層および海軍八尺層に租転権を設定することを承諾する。

又前項の表示面積については所轄官庁の修正命令によりこれに多少の異動を生じても甲乙とも異議のないものとする。

第2条 乙は前条租転権設定承認区域の内、別図表示C区域の杉谷五尺層、間の三尺層、B区域の福崎五尺層、C区域の下二尺層、ドマ八尺層、海軍八尺層およびD区域の全設定炭層については、保有権としてこれを保有しないものとする。

第3条 第1条の租転権承認期間は、承認登録の日から5年とする。又前項の期間は、甲乙協議の上これを延長することができる。

第4条 第1条の租転料に金44670千円也とし、乙は甲に(1)租転権承認登録と同時に金21470千円を支払い

同金43000千円を租転権設定登録の翌月より毎月末均等額を支払い、10ヶ月をもつて完済するものとする。

第5条 乙は租転区の探査について、予め甲に施査案又は事業計画を提示し、その承諾を得なければならぬ。

これを変更しようとするときもまた同様とする。

第6条 甲は乙の租転区探査について、隨時その探査箇所に立ち入り測量その勘定調査をし、又は参考資料の提出を求めることができる。

又前項の場合においては、乙はこれを承諾し、できる限りの便宜を与えるものとする。

第7条 乙は坑内水の流入を防止するため甲の指示する箇所に乙の費用で(ダム)を構築するものとする。

又前項の(ダム)構築については一切甲の設計および監督に従うものとする。

第8条 乙は租転区の探査に因り、甲の事業に支障を来さないよう取扱の始終を制するものとする。

又万一甲の事業に支障を及ぼした場合は、乙は損害賠償の責に任ずるものとする。

第9条 租転区の探査に基く鉱害については、乙が企責任を負うものとする。

又乙は租転区の探査完了後又はこの契約解除後といえども前項の責任は免れ得ない。

第10条 乙は前条の損害賠償の保証金として租転権設定登録の月より毎月200千円を金13622千円に達するまで、甲に預立てな



ければならない。

但し臨時石炭販賣復旧法廃止の場合は、乙の積立総額は27/35千円としその月別の積立方法にて別途協定する。

又物価の著しい変動により前項の金額を改訂する必要が生じた場合は甲乙改めて協議するものとする。

3.第1項の保証金は粗都区の採掘に基く弊害の賠償が完全に終了したときにこれを清算するものとする。

第11条 乙はその産出にかかる有煙粉炭(4500cwt)保証103700石を甲に完渡するものとする。

又乙は前項の有煙粉炭以外に褐石を甲に完渡するものとし、その数量価格については前項甲、乙協議するものとする。

3.完買条件の項目については、甲の若松支店長と別途協定する。

第12条 前条第3項に規定する場合を除き、この契約に基く細目事項につき必要な場合は、甲の山野事業所長と、乙との間ににおいて別途協定するものとする。

第13条 乙は粗都区に関して発生する池元關係問題については、全責任をもつてその解決にあたるものとする。

第14条 乙はこの契約に基く権利義務を甲の承諾なしに、第三者に譲渡し、若しくはその権利の対象としてはならない。

第15条 乙が粗都料の支払、弊害船償保証金の徴収その他の契約の規定に違反したときは、甲はこの契約を解除することができる。

又甲は前項の規定により契約を解除した場合においても、乙に損害賠償を請求することができる。

第16条 本報酬額設定のための申請書に添附する製造書について別途作成するものとする。

第17条 この契約に規定する事項又は規定のない事項に接觸を生じたときは、甲、乙互に訴訟をもつて協議しその解決に当るものとする。

上記契約の証として、本書より作成し、甲、乙各1通を保有する。

昭和30年5月25日

東京都中央区日本橋室町2丁目1番地/


甲 三井都山株式会社  
社長 黒木 聰

東京都中央区新丸7丁目5番地の/

乙 共同石炭販賣株式会社  
社長 入交太郎

# 契約書添附圖

縮尺五千分之一

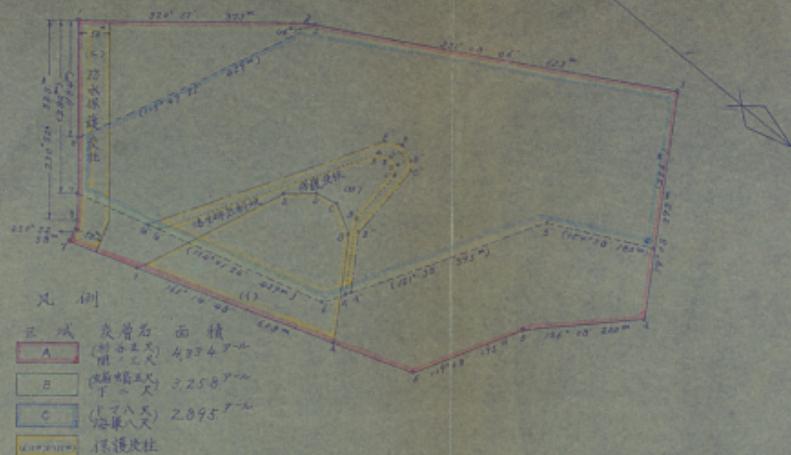


| 保護地<br>区域<br>表記 | 杉谷五尺 間一尺 |            |      | 鶴崎五尺 |     |            | 下二尺 ドマ八尺 海原八尺 |    |     |            |     |    |
|-----------------|----------|------------|------|------|-----|------------|---------------|----|-----|------------|-----|----|
|                 | 測線       | 方位         | 角    | 距離   | 測線  | 方位         | 角             | 距離 | 測線  | 方位         | 角   | 距離 |
|                 | 6-A      | 161°14'48" | 142° |      | 6-A | 301°38'    | 42°           |    | 6-A | 301°38'    | 50" |    |
|                 | A-B      | 287°30'    | 180  |      | A-B | 237°40'    | 123           |    | A-B | 237°40'    | 95  |    |
|                 | B-C      | 208°30'    | 54   |      | B-C | 272°26'20" | 90            |    | B-C | 271°36'33" | 121 |    |
|                 | C-D      | 167°15'    | 36   |      | C-D | 247°30'    | 76            |    | C-D | 247°30'    | 27  |    |
|                 | D-E      | 138°25'    | 56   |      | D-E | 199°00'    | 18            |    | D-E | 199°00'    | 28  |    |
|                 | E-F      | 114°19'11" | 271  |      | E-F | 155°00'    | 20            |    | E-F | 153°00'    | 32  |    |
|                 | F-G      | 161°14'48" | 115  |      | F-G | 121°40'    | 286           |    | F-G | 121°45'    | 418 |    |
|                 | G-7      | 160°01'    | 143  |      | G-7 | 114°01'24" | 122           |    |     |            |     |    |



契約書添附圖

縮尺二萬分之一

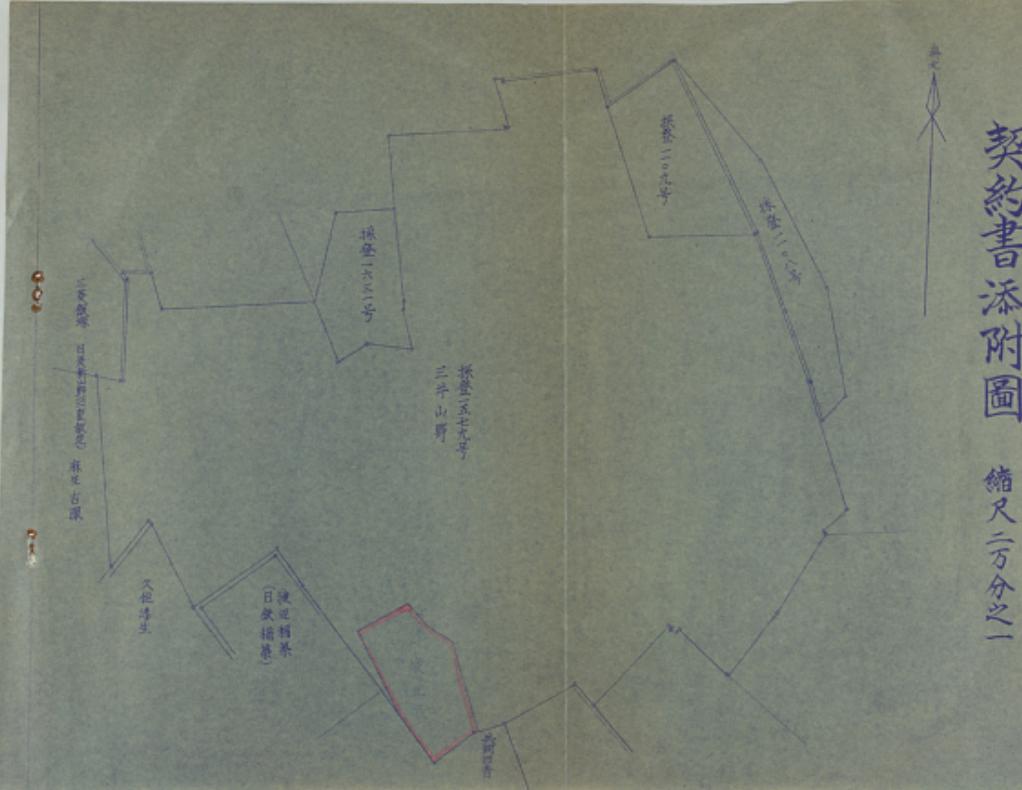

0 1 2 3 4 5 6 7 8 9 10 11 12 13 14 15 16 17 18 19 20 21 22 23 24 25 26 27 28 29 30 31 32 33 34 35 36 37 38 39 40 41 42 43 44 45 46 47 48 49 50

企画課

租礦權設定設備設計書



昭和參拾參年

月 日

東京都中央区銀座七丁目五番地の唐

申請人 共同石油販賣株式会社

右代表取締役 入文太郎

福岡東嘉穂郡高穂町大字牛原字七五〇番地

右代理人 明石友助

福岡道商業局長

人見段

租税推定税額計算書提出の件

昭和三十三年一月一日福岡出三三年第  
号を以て申請したる租税推定税額の規定申  
請に必要なる設置監督書類紙の通り提出致します。

0 1 2 69 60 61 62 63 64 65 66 67 68 69 70 71 72 73 74 75 76 77 78 79 70 71 72 73 74 75 76 77 78 79 80 81 82 83 84 85 86 87 88 89 80 81 82 83 84 85 86 87 88 89 90 91 92 93 94 95 96 97 98 99 90 91 92 93 94 95 96 97 98 99 100

概 要 檢 定 設 備 計 算 書

→申請人

東京都中央区銀座七丁目五番地の塔

共同石炭販賣株式会社

右代表取締役 入交 太東

三原 錦山名

三井錦山株式会社山野課鉱

三原 錦山の月面

四〇〇 番

地質の状態

地質

申請区域の殆んどは山地丘陵地で地質は第三紀層に属し、頁岩、砂岩、砂質頁岩、

礫岩の瓦層より成り、此の間に竹谷、本層、大保の三段層群を含み、底層は申請区

域の南部にあつて区域に向つて傾斜し全区域に露張する。

表層深度竹谷、本層は約七三メートル、本層大保層は一五一メートルである。

当申請区域内外に於ける断層は南北に略南北に延びる深上り約五五メートルの正断層と区域

の深部に南北に延びる深上り約一〇メートルの正断層がある。

本層群中の頁岩五尺、下二尺、土頭八尺、高草八尺の四段層は火成岩の侵入を受け

無理、鶴石に変化してゐる。



主要な新床の位置、走向、標高等より原さ

主申請区域の採掘目的岩層は、本層群中の杉谷五尺岩層、雨三尺岩層、福原五尺岩層、下二尺岩層、土間八尺岩層、海軍八尺岩層の六岩層にして岩層の走向は概ね一三四度北を向つて二〇度傾斜す。

標高表の原さは左記の如し。

|        |    |      |    |      |
|--------|----|------|----|------|
| 杉谷五尺岩層 | 山丈 | 一〇〇米 | 山丈 | 八九八米 |
| 雨三尺岩層  |    | 八〇〇米 |    | 八八〇米 |
| 福原五尺岩層 |    | 八〇八米 |    | 八八八米 |
| 下二尺岩層  |    | 八九一米 |    | 八八一米 |
| 土間八尺岩層 |    | 八九八米 |    | 八九八米 |
| 海軍八尺岩層 |    | 一八八米 |    | 一八八米 |

古洞の位置

本区段区の間に当る竹新床は現在日吉炭鉱において操業中であり、同坑の深部の涌水は水抜坑道を掘り下し古洞水を抜くものである。

古洞区段の杉谷五尺岩層の下層はその沿んだが採掘坑であるが、深部は三井山野一坑に於て推移中のため古洞水は無る。

その他の炭層は新床である。

申請区域の右端には現在操業中の日吉炭鉱の杉谷五尺岩層（下層）の採掘坑があり更に南三尺岩層は現在操業中である。

岩層厚度

| 岩層名    | 粗面厚度<br>cm | 安全厚度<br>cm | 安全厚度<br>cm | 実取率<br>% | 実取率<br>% | 実取率<br>% | 実取率<br>% |
|--------|------------|------------|------------|----------|----------|----------|----------|
| 杉谷五尺岩層 | 二四〇        | 一          | 一〇〇        | 三三       | 三三       | 三三       | 三三       |
| 雨三尺岩層  | 一〇〇        | 三          | 一〇〇        | 八〇       | 八〇       | 八〇       | 八〇       |
| 福原五尺岩層 | 一七〇        | 三          | 一七〇        | 八〇       | 八〇       | 八〇       | 八〇       |
| 下二尺岩層  | 一八〇        | 三          | 一八〇        | 八〇       | 八〇       | 八〇       | 八〇       |
| 土間八尺岩層 | 一八〇        | 一七         | 九〇         | 五五       | 五五       | 五五       | 五五       |
| 海軍八尺岩層 | 一八〇        | 一七         | 九〇         | 五五       | 五五       | 五五       | 五五       |
| 計      | 一四〇〇〇      | 三七         | 六〇〇〇       | 八五       | 八五       | 八五       | 八五       |

八一年間に於ける予定期販量

六〇〇〇〇吨



#### (4) 竹薪坑の採掘方法

竹薪坑は現在施行中の日吉炭鉱竹薪坑から採炭する該坑は竹薪八尺上層、與本層採掘の為田和十七年二月二十日付を以て日鉄總務部より竹薪坑開拓案を提出し、更に當該より昭和二十五年三月二十日付を以て總合開拓案を提出し又昭和二十五年十月二十五日付および昭和二十九年七月二十八日付(ニハ根道炭礦第四一一号)並昭和三十二年五月十四日付(ニハ根道炭礦第三〇二号)にて該函の上記可を受け前記採掘を採掘許可中の石炭坑なり。

本鉱坑口は現在の坑口と同一にして鉱区標(採登標ニセキ)第一八号より三〇五度四五分、二八一木の位置である。

井戸部坑口は現在の坑口と同一にして鉱区標(採登標ニセキ)第一八号より、三一度〇〇分三〇四米の位置である。

今回当坑からの施業区域は区城の周囲にある山田川新層(幕島約五五米の正斜層)の深部区域としてその採掘範囲は杉谷五尺炭層の上部および同尺炭層である。施業区域の杉谷五尺炭層の下部は三井山野松炭所にて別紙坑内圖の通り施業してある。

#### (5) 杉谷五尺炭層の採掘方法

杉谷五尺炭層上層の採掘は現在の竹薪木鉱の第一スラセ(回示六点)より杉谷本鉱を新設する。その深さく方角は、九度三〇分の方角、傾斜二三度一〇分の岩石

坑道を水平面に於て傾斜一八度の直角坑道を水平面に於て四〇五度傾斜して軸区間に沿する為中止する。

杉谷本鉱の加替は二メートル×一メートルである。

杉谷井戸部は現在の竹薪井戸口より水平四尺三一メートルの排氣管の地点より左へ曲折し方角を一五度〇〇分に変へ傾斜は同一にして水平四尺一六〇メートルを通過して杉谷五尺炭層上層に着脱す。

該炭層点よりその他の同一方向にて傾斜一八度の直角坑道を水平面に於て四〇五度傾斜して軸区間に沿する為中止する。

杉谷本鉱の加替は二メートル×一メートルである。

杉谷井戸部は現在の竹薪井戸口より水平四尺三一メートルの排氣管の地点より左へ曲折し方角を一五度〇〇分と変へ傾斜は二三度〇〇分にて水平四尺一四〇メートルに杉谷五尺炭層上層に着脱す。着脱後は同一方向にて傾斜一八度の直角坑道を水平面に於て四〇五度傾斜して中止する。

以上の方角により各縦断面を完底せしめ片壁は左右に四〇一メートル開闊に設ける即ち左右とも九片壁を設ける。

#### (6) 三尺炭層の採掘方法

三尺炭層の採掘予定区域は今迄の各資料から想定するに左部は屢次が悪いので右肩部のみを採掘予定区域とした。

從つて同三尺炭層の採掘は杉谷五尺炭層の片壁坑道より水平駆入坑道を掘さくして同三尺炭層に着脱の上部段片壁を設ける。

#### (4) 彩谷二尺坑の採炭方法

採炭は現在採行中の日吉原新彩谷二尺坑から山田川断層（落差約五五メートルの正断層）

南側の彩谷五尺炭層および山田川断層南側の福島五尺炭層、下二尺炭層、土四八尺

炭層、海軍八尺炭層を採炭する。

坑坑は彩谷五尺炭層上層採掘の為昭和二十九年一月三〇日付（三）採炭区間開設

（一）にて推進の上認可を受け前治の炭層を採掘採掘中の石炭块なり。

本初坑口は現在の坑口で新区域（採登第ニセハ号）第一七号より一九七度二五分

六一九度の位置である。

排气卸坑口は現在の坑口で新区域（採登第ニセハ号）第一七号より一九六度一五

分、六〇〇度の位置である。

#### (5) 彩谷五尺炭層の採掘方法

彩谷二尺坑よりの彩谷五尺炭層の採掘区域は山田川断層南側の小小角区域にして

（新区域の彩谷五尺炭層は別記の通り廿新坑より採掘を計画す）その採掘方法

は前述の彩谷二尺坑の本鉱を基準して採炭する。

即も現在の本鉱點（△点）より本鉱と同方面（四八度四〇分）回轉新（△）を設

（一）にて彩谷五尺炭層沿岸坑道を水平亘新四〇度を推進すると山田川断層北

側を用いるのでその地点（△点）より水平亘新四〇度へ一〇度後退した個所より左へ三

三一度三〇分の方位に曲折し相隔五五〇分の沿岸にて水平亘新二一〇度回転し中

止す。之を彩谷新鉱と名稱す。

#### (6) 彩谷五尺炭層の採掘方法

彩谷五尺炭層は三井山野炭鉱に於ける試験および採炭の結果炭層中に火成岩が混入してゐることが明らかであり、従つて炭層の断面が考へられるので本鉱各片盤抗道より回路駆入坑道によつて採炭の上最善的可採区域を範囲し新区域に対して、

南東八尺炭層の片盤又は本鉱の坑道より西面を新区域として採炭する。

（一）下二尺炭層、土四八尺炭層、海軍八尺の三炭層の採掘方法は前記彩谷二尺坑本鉱の山田用

新区域新点（△点）より方位を三五度三〇分左へ曲折せし新鉱を一九度四〇

分にて水平亘新二一〇度の岩石坑道を掘さくし海軍八尺炭層に着炭す。

該帶新点よりその他の同一方向にて新鉱新一大度三〇分の看面坑道を水平亘新にて三三〇度推進して新区域に達する爲め中止す。

尚本鉱の新鉱は△メートル×△メートルで掘さくす。

併々鉱は本鉱と三六メートルの距離にて平行方面に掘さくす。

即ち現在の採炭鉱新（△点）より新鉱一九度三〇分の彩谷五尺炭層の沿岸坑道を

四五メートル掘進すると山田川新鉱に連絡するのでその地点（△点）より新鉱二一度〇

〇分の岩石坑道を水平亘新にて二八度掘さくしそれより左へ曲折し新鉱は二一度

〇〇分水平亘新一九度三〇度にて海軍八尺炭層に着炭す。

着炭後は同一方向にて新鉱新一大度三〇分の沿岸坑道を水平亘新三三〇度推進し

中止する。

排水沟の加背は三・四米×一・二米の加背で掘さくす。

以上のようにより堅固な壁を完成せしめ片側は左右に三〇～五〇米の間隔に設け  
る。

採炭方法は杉谷五尺炭層および雨三尺炭層は表層式孔を採用するが現場の状況に  
より柱房式採炭方法も採用することもある。

杉谷五尺炭層、下二尺炭層、土間八尺炭層、雨谷八尺炭層の四炭層は無煙、礫石  
を変化してゐるものと推定されるので採炭の上炭柱式採炭方法を実施する。

又下二尺炭層、土間八尺炭層、雨谷八尺炭層の三炭層はその層間開削が僅少なる  
為、その採炭に當つては雨谷八尺炭層の沿層を設定したる片側を利用して採炭す  
る。その方法は下層の雨谷八尺炭層より土間八尺炭層、下二尺炭層と順次に採掘  
を実施する。

即ち下層の採掘を終了後北端の適当なる時期に次の上層を採掘する方法を採用す  
る。

採炭に當りては電気オーバーナイフコンベヤー等を使用、瓦礫採炭を爲し採炭跡  
には必要に応じ砂利充填又は實木柱を実施す。

主要部面の保安床柱は逐段逐段に深掘より後退して採炭する。

右部の日吉一塙および二塙の採掘跡に於て防水の爲五〇米の厚柱を留置する。

又右部には三井山野鉱業所の排水坑があるのこれが保証の爲別底坑内因の  
通り保安床柱を設ける。

#### 七 地下物件（施設）の有無

相模区内は山地帯であるが採掘による大・中・小の転落子定置界角柱をもると一帯に農村  
施設および墓地があり、其の他公共的物件は山田川橋梁および道路とがある。

詳細は別表の施設条件一覧表の通り。

#### 八 緊急予防装置

人転落子防に當する採掘上の必要

地表は大部分が山林、丘陵地帶で採掘炭層の直上には利根川新築高橋および都構等は  
ないが、採掘に伴ひ之等に影響を与へるので此等の施設施設を許止する為採掘時に  
は開光板を三〇度以上行う。

2. 岩を捨棄する位置軸標子定置および沈没防止方法

高坑の一部は坑内搬送筋に充填処理するか他の捨石は現在の竹軒坑の搬送筋を利用す  
る。皆谷七五馬力電動機駆動で搬送機駆動で運搬し搬送打式に搬送する。

皆谷坑搬送場は山上（海拔七五メートル）を高車として山地の谷間に（最低西五メートル）を水平  
に据立て、いかように運搬する。

その搬送定置は三四五、〇〇立方メートルである。  
從つて被者は起らぬいが、若しその原ある時は、土嚙、石嚙、木嚙の防護施設を行  
う。並に引張器等の予防工事を為す。

施設附近には警戒哨はなし。

土坑内排水量おとび洗浄水貯出量並にこれ等についての緊急予防装置  
付近坑口および谷二尺坑の両坑とも現在の坑内水は當時毎分一立方メートル程度で時而断

は始発後をため一時出水あり、最大五立方米の流量なる爲これに対する排水設備を

爲し坑外へ排水す。

高竹新坑の竹葉八尺廻の掘削終了後又は杉谷二尺廻の掘削終了後においては中段本

溜をとつて排水し又は必要に応じダムを構築する。

両坑共坑外の坑口附近に設置してゐるコンクリート池の貯水槽に入れそれより方

田運搬機の水流又は其の他使用水として利用する。

溜貯水の放流についてはエロ式浮遊閥機（二台）により貯留を回収せずと共にそ

の河水は四〇馬力のサンドボンにて排水の上井兼便熱動に放流す。

その貯水量は一日約四〇立方メートルである。

右排水面の污水は沈砂槽に入れる等の上臈水専用のコンクリートの戸槽で才田川

に投入せしむ。

上記が寄附金に充てる施設。  
ん法定供託金以外の賃借料立金の方法および出資者当りの新立

樹代より年利一五円を三井山野林業会社に新立てる。

又被害予想物件の賃借料金

被害予想物件の賃借について予め調査し被害を生じた時は三井山野林業所と協議

の上その指示に従ふ復旧する。

3. 地元との協定事項を示す。

地元との協定事項を示す。

#### 高竹新坑区との調整

中筋区塙の右側部にある三井山野林業所の跡地新坑の保険および日吉一坑、二坑の防  
水の為保安堤を整備する。

高竹新坑（南側および右側）は中筋区新坑の日吉塙地であり、本中筋区塙の施設は、

日吉塙地と合併施設をあすので開拓は起らまい。

又施設に沿つて原野区の三井山野林業所の承認を得て実施することにしてゐる。

#### 古その他

な  
し


以  
上

地政物件一覧表

(単位千円)

| 種別      | 数量      | 構造         | 合計   | 被評価額 | 現状状況の<br>有無程度 | 備考  |
|---------|---------|------------|------|------|---------------|-----|
| 非公共施設関係 | 建物      | 5戸<br>13所  |      | 550  |               |     |
|         | 宅地      | 坪          |      |      |               |     |
|         | 水田      | 幸る反        | 130  | 1610 |               | 10% |
|         | 畑       | #          |      |      |               | 10% |
|         | 池       | ユケ所        | 300  | 320  |               | 10% |
|         | 堰       | 木          |      |      |               |     |
|         | 貯水路     | #          |      | 10   |               |     |
|         | 井       | 水          |      |      |               |     |
|         | 墓       | 地          |      |      |               |     |
|         | その他     |            |      |      |               |     |
| 公共施設関係  | 学校      | 坪          |      |      |               |     |
|         | 投場      | #          |      |      |               |     |
|         | 上記物件の敷地 | #          |      |      |               |     |
|         | 其他施設    | #          |      |      |               |     |
|         | 河川      | 430<br>17  | 1250 | 1130 |               | 60% |
|         | 橋梁      | 19所        | 100  | 300  |               | 60% |
|         | 堤防      | #          |      |      |               |     |
|         | 道路      | 710<br>210 | 100  | 100  |               | 60% |
|         | 鉄道      | #          |      |      |               |     |
|         | 水道      | #          |      |      |               |     |
| 計       |         |            |      | 3700 |               |     |



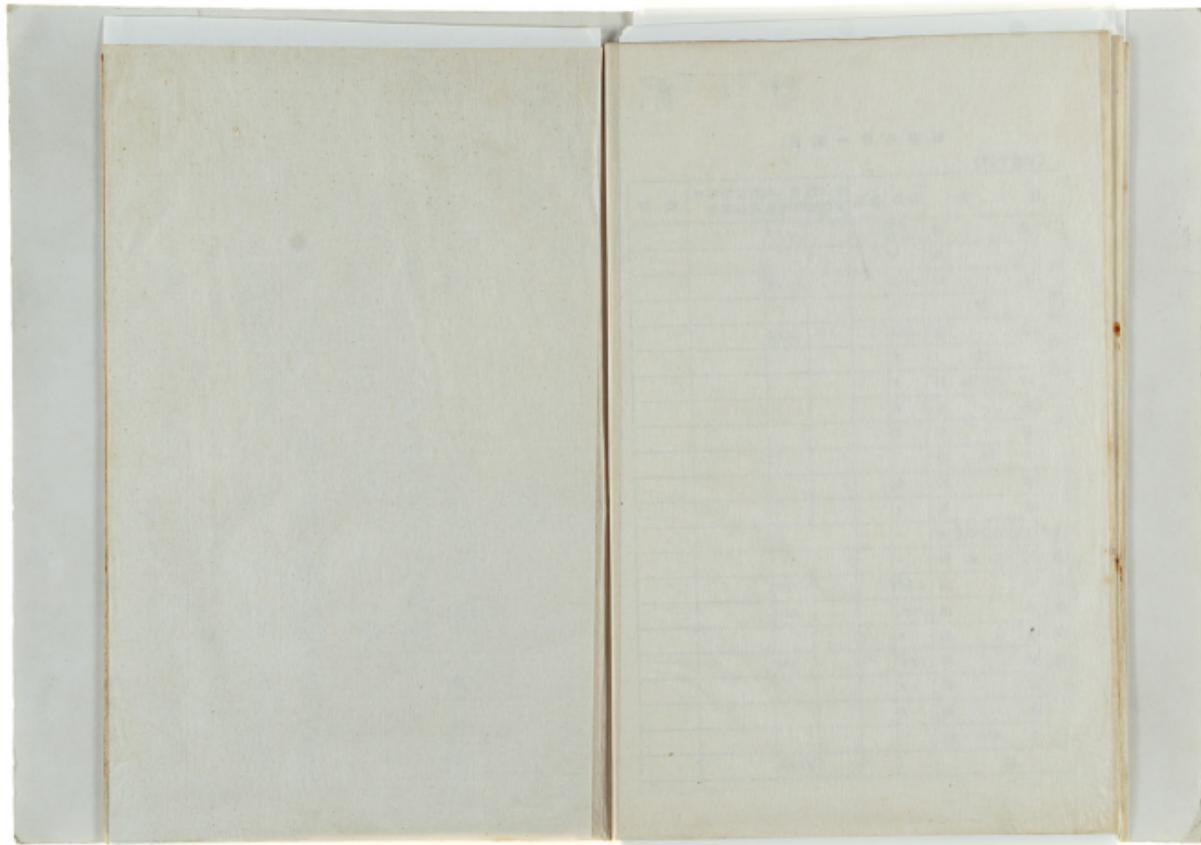

A metric ruler is shown horizontally, with markings every millimeter. The numbers 0 through 10 are clearly visible along the top edge of the ruler.

添付圖

五葉の内第一葉 竹簾坑採掘計画圖

縮尺三千分之一

第二葉 杉谷瓦坑採掘計画圖

ク

第三葉 坑外圖

ク

第四葉 炭層柱狀圖

縮尺六十分之一

第五葉 斷面圖

縮尺三十分之一



五葉山第三集

杉谷瓦坑採掘計画圖

縮尺三之一



杉谷二尺坑 採掘計畫圖 縮尺三十分之一

縮尺三千分之一

粗登 10 尺  
(六月日吉成)

株登1278號  
(共用目錄本)



坑外圖

縮尺三十分之一



鉱炭會社

# 外 坑 圖

縮尺三千分之一



福岡縣嘉穂郡稻築町大字才田本谷二三二六ノ一


(稻築局區内)

共同石炭  
鑛業株式会社

日吉鑛業所

電話 稲築四三〇番  
大隈一一番



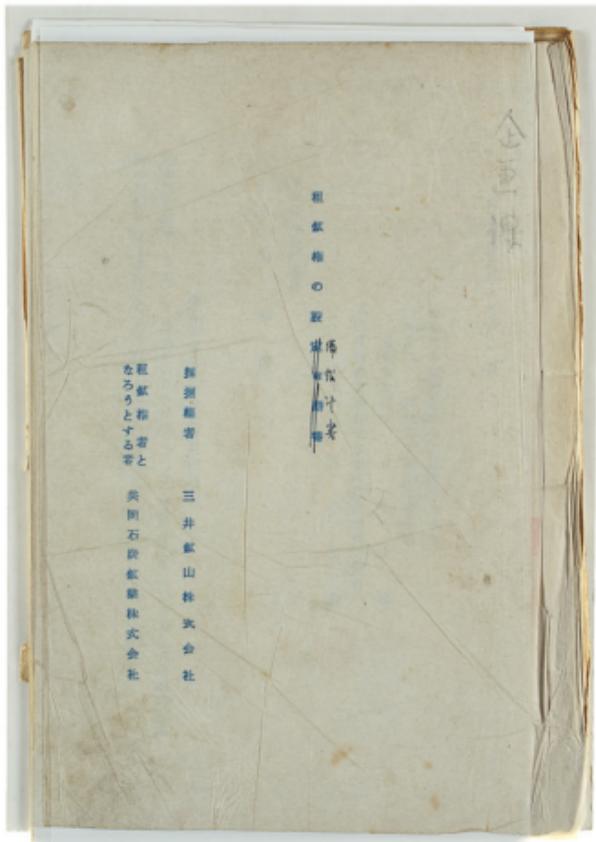

0 1 2 3 4 5 6 7 8 9 10 11 12 13 14 15 16 17 18 19 20 21 22 23 24 25 26 27 28 29 30 31 32 33 34 35 36 37 38

昭和三十一年九月一日

東洋銀行中央支店  
新開地七丁目五番地の新  
開地人 共同石井彌太郎株式会社  
右代義取締役 入文太  
福岡県嘉穂郡嘉穂町大字牛原南七五〇番地  
右代理人 明石友

福岡通商産業局長  
人見  
李謙

粗底地盤定説の発展とその問題

昭和三十三年十月一日福岡出張年賀八二号を以て申新したる粗算帳の規定申請に必要な説明書類紙の通り提出します。

紙試驗設計與信數計

申屠人

蘇東坡集卷之三

右代表取締役 入交太蔵

三井松山株式会社山野良輔

蘇仙集

四地質の秋原

由緒区域の沿んだとは山地丘陵地で地盤は第三紀層に屬し、頁岩、砂岩、砂質頁岩、本層、大層の三層群を含み、露頭は中継区域の南東部にあり当区域に向て急傾斜全区域に擴張する。

A metric ruler is shown horizontally, marked from 0 to 30 centimeters. The markings are in millimeters, with major tick marks every 1 cm and minor tick marks every 1 mm. The numbers are printed below the ruler.

主要な軒床の位置、走向、傾斜および厚さ  
済市街区域の採掘目的の軒床は、本層群中の杉谷五尺厚層、間三尺厚層、福島五尺厚  
層、下二尺厚層、土面八尺厚層、西軍八尺厚層の大厚層にして要層の走向は概ね一  
直北に面つて二〇度傾斜す。

標高表示の原書は左記の如し。

|        |    |       |    |       |
|--------|----|-------|----|-------|
| 杉谷五尺厚層 | 山丈 | 二一〇八米 | 地大 | 一七〇八米 |
| 間三尺厚層  |    | 一八〇〇米 |    | 一四〇〇米 |
| 福島五尺厚層 |    | 一七〇八米 |    | 一三〇〇米 |
| 下二尺厚層  |    | 一六〇一米 |    | 一三〇一米 |
| 土面八尺厚層 |    | 一五〇米  |    | 一二〇〇米 |
| 西軍八尺厚層 |    | 一三〇一米 |    | 一〇〇八米 |

#### 古洞の位置

本義永区の頂に至る竹藪駁は現在日吉駁谷において採掘中であり、廻坑の南側の掘

水は水抜坑道を掘さくし古洞水を抜くものである。

申請区域の杉谷五尺厚層の下層はその沿んだが採掘跡であるが、南側は三井山野一

坑改めて採掘中のため古洞水は無し。

その他の駁谷は新庄である。

申請区域の右側には現在採掘中の日吉駁谷の杉谷五尺厚層(下層)の採掘跡があり

更に間三尺厚層は現在採掘中である。

土面八尺厚層および西軍八尺厚層は申請区域右側部は現在採掘中の日吉駁谷の一坑より採掘したる古洞がある。

これ等の古洞又は今後の日吉駁谷の採掘跡に対しては実取駁量の如く各層毎に二〇  
米の防水保護駁を設けることを原則的に定め古洞水は無し。

許諾は別紙共内閣の通りである。

#### 地盤変動および可採駁量

| 駁層名    | 地盤駁量<br>m <sup>3</sup> | 安全駁量<br>m <sup>3</sup> | 安全駁量<br>m <sup>3</sup> | 実取駁量<br>m <sup>3</sup> | 実取駁量<br>m <sup>3</sup> |
|--------|------------------------|------------------------|------------------------|------------------------|------------------------|
| 杉谷五尺厚層 | 一八〇〇〇                  | 一七〇〇〇                  | 一〇〇〇〇                  | 一七〇〇〇                  | 一七〇〇〇                  |
| 間三尺厚層  | 一八〇〇〇                  | 一〇〇〇〇                  | 一〇〇〇〇                  | 一〇〇〇〇                  | 一〇〇〇〇                  |
| 福島五尺厚層 | 一一二〇〇                  | 一〇〇〇〇                  | 一〇〇〇〇                  | 一〇〇〇〇                  | 一〇〇〇〇                  |
| 下二尺厚層  | 一一二〇〇                  | 一〇〇〇〇                  | 一〇〇〇〇                  | 一〇〇〇〇                  | 一〇〇〇〇                  |
| 土面八尺厚層 | 一〇〇〇〇                  | 一〇〇〇〇                  | 一〇〇〇〇                  | 一〇〇〇〇                  | 一〇〇〇〇                  |
| 西軍八尺厚層 | 一八〇〇〇                  | 一〇〇〇〇                  | 一〇〇〇〇                  | 一〇〇〇〇                  | 一〇〇〇〇                  |
| 計      | 四二〇〇〇〇                 | 二九〇〇〇〇                 | 二九〇〇〇〇                 | 二九〇〇〇〇                 | 二九〇〇〇〇                 |

△一年間に於ける予定期販高

1000000石

#### △ 採氣の方法

##### ④ 竹筒坑の採気方法

採氣は現在進行中の日吉原竹筒坑から採取する原坑は右斜八尺上層、洞本層採氣の為昭和十七年二月二十日付を以て日吉原竹筒坑より鉱業部長室を提出し、更に当軒より昭和二十五年三月二十日付を以て聯合礦業部を指図し又昭和二十五年十月二十五日付および昭和二十九年七月二十八日付(「水道局採氣規則」第一号)並に昭和三十二年五月十日付(「水道局採氣規則」第一号)にて指図の上記可を受け前記規則を採用する旨の記載あり。

本鉱坑口は現在の坑口と同一にして左区標(新登戸「ニヤヘタ」第一ヘタより)。

採氣用坑口は現在の坑口と同一にして左区標(新登戸「ニヤヘタ」第一ヘタより)第一度〇〇分、一メートルの位置である。

今回当坑から採氣区域は区域の南端にある山田川河床(新登戸第一メートルの正側面)の流域区域としてその採氣範囲は杉谷五尺段階の下部および底三尺段階である。該流域の杉谷五尺段階の下部は三井山野木新所に於て別紙坑内標の通り採氣場である。

##### ⑤ 杉谷五尺段階の採氣方法

杉谷五尺段階上層の採氣は現在の竹筒本頭の第一スラッセ(顯示・点)より各本頭を新設する。その間さく方法は「へ度〇〇分」の方位、新設「へ度〇〇分」の岩石

0.4メートル通して鉱区縁に達する爲め止める。

坑道を水平亘通ししその地点より左へ曲折し方位を「へ度〇〇分」で度、度を新設する。新設は同じにして水平亘通一メートル水道として杉谷五尺段階上層に着脱す。

新設段落よりその他の所一方向にて新設新へ度の沿岸坑道を水平亘通にて1.0メートル通して鉱区縁に達する爲め止める。

当初谷本頭の知合は「ミキメタ」一メートルである。

杉谷第五尺段階は現在の竹筒新坑口より水平亘通二メートルの採氣範囲の地点より左へ度〇〇分の方角新へ度〇〇分、加度「へ度〇〇分メタ」一メートルの岩石坑道を新設せず、水平亘通二メートルの地点より左へ度〇〇分にて新設の点より「へ度〇〇分にて度更」へ度〇〇メートル通して鉱区縁に達する爲め止める。

新設したの地点より左へ度〇〇分にて新設本頭と平行方向にて「へ度〇〇メートルの開隙を設ける爲左へ曲折し方角を「へ度〇〇分」と度へ曲折は「へ度〇〇分」にて水平亘通一メートルにて杉谷五尺段階上層に着脱す。着脱後は同一方向にて新設新へ度の沿岸坑道を水平亘通へ度〇〇メートル通して中止する。

以上の方角により新設前面を完成せしめ片側は左右に「〇」～「〇」メートル開隙を設ける形を左右に六片側を設ける。

##### ⑥ 杉谷三尺段階の採氣方法

杉谷三尺段階の採氣区域は今迄の各資料から想定するに左側は廣丈が思ひの右肩側のみを掘削予定区域とした。左肩側のみを掘削予定区域とした。右肩側の片側は杉谷五尺段階の片側坑道より水平駆入坑道を掘さくして前三尺段階に着脱の上部壁片壁を設ける。



#### 杉谷二尺坑の採掘方法

採掘は別個航行中の日本駆逐艦杉谷二尺坑から山田川新潟（新潟駅より北の正筋線）南端の杉谷五尺岩層および山田川新潟河岸の杉谷五尺岩層、下二尺岩層、土間八尺岩層、海軍八尺岩層を採掘する。

鉱坑は杉谷二尺岩層上部採掘の為昭和二十九年一月三〇日付（△六番地新潟駅第88号）にて提出の上記可を受け前記の筋層を採掘開拓中の石炭坑なり。  
本鉱坑口は現在の坑口で鉱区標（新潟駅二号へ向）第1号より△六番地第1分（一メートル）の位置である。

排水坑口は現在の坑口で鉱区標（新潟駅二号へ向）第1号より△六番地第1分、△6号の位置である。

#### 杉谷五尺岩層の採掘方法

杉谷二尺坑よりの杉谷五尺岩層の採掘区域は山田川新潟河岸の小三角区域にして（新潟駅前の杉谷五尺岩層は別記の通り採掘を終了）その採掘方法は前述の杉谷二尺坑のそれと同様にして採掘する。  
即ち現在の本筋（△点）より本筋と横方位（△へ向）1分（△へ向）1分（△へ向）1分（△へ向）より本筋（△点）より本筋と横方位（△へ向）1分（△へ向）1分（△へ向）にて杉谷五尺岩層沿岸坑道を水平亘距10米を測定すると山田川新潟河岸するのぞの地点（△点）より水平亘距10米を後退した位置より左へ△へ向10メートルの方角に曲折し斜面新潟駅1分の沿岸にて水平亘距10米測定し中止す。之を杉谷新潟と名稱す。

#### 杉谷五尺岩層の採掘方法

杉谷五尺岩層は三井山崎鉱事に於ける鉱業および採炭の結果岩層中に火成岩が侵入してゐることが明らかであり、従つて岩層の影響が考へられるので本部各片岩坑道より砂礫等を入坑道につて採掘の上技術的可能区域を範囲として採掘する。  
並車八尺岩層の片岩又は本筋の坑道より適当な坑道を設定して採掘する。

#### △下二尺岩層、土間八尺岩層、海軍八尺岩層の採掘方法

下二尺、土間八尺、海軍八尺の三岩層の採掘方法は新潟杉谷二尺坑本筋の山田川新潟河岸点（△点）より方角△へ向10メートル1分左へ由折後更に右折△へ向10分にて水平亘距10メートルの岩石坑道を掘りしく海軍八尺岩層に着底す。  
新潟河岸点よりその他の同一方向にて方角△へ向10メートルの沿岸坑道を水平亘距10メートル水深差して各区域別に掘削する爲中止する。

前本筋の加替は△へ向△へ向1メートル掘るべくす。

排水坑は本筋と△へ向1メートルの間隔にて平行方向に掘るべくす。

即ち現在の排水坑點（△点）より相隔△へ向10メートルの杉谷五尺岩層の沿岸坑道を△へ向掘削すると山田川新潟に達するまでの地点（△点）より方角△へ向10メートルより△へ向10メートルの岩石坑道を水平亘距にて△へ向掘りしそれより△へ向10メートルの水深差して△へ向10メートルの沿岸坑道を水平亘距10メートル測定し中止する。



換気前の加膏は「一米又は一米の加膏で塗るべく。」以上の方針により幹細菌画を完成せしめ片側は左右

以上の方針により幹線動脈を完結せしめ片側は左右に二二二二メートルの面積に設け

保険方法は杉谷五尺鹿皮屋および延三尺鹿皮屋は長靴式を採用するが現在の状況により、延三尺鹿皮屋は改めて保険方法も採用することもある。  
又下層式採集方法も採用することもある。  
延三尺鹿皮屋、下二尺鹿皮屋、土面八尺鹿皮屋、新車八尺鹿皮屋の四段階は勿論、保石屋に変化してゐるものと推定されるので採集の上層柱式採集方法を実施する。  
又下二尺鹿皮、土面八尺鹿皮、新車八尺鹿皮の三段階はその採集技術が僅少なる為、その採集に当つては前車八尺鹿皮の船底に固定したその船底を利用して採集する。その方法は下層の荷車八尺鹿皮より土面八尺鹿皮、下二尺鹿皮と順次に採集する。最も効能ある。  
即ち下層の採集を終了後北島の過度なる時期に次の上層を採集する方法を採用する。  
採集に當りては電気オーナー・エンコンベーラー等を使用、采集作業を為し無理無難には必須である。  
主に相同的に延三尺鹿皮屋又は新車八尺鹿皮を実施する。  
右張の日吉一帆ほかよび二郎の採集技術に於て助水の為「一米の曳舟を西留する」又右近部には三井山野鹿養殖所の排氣新坑があるのでこれが採集の為別抵抗内部の通り保険柱を設ける。

大地表物件（別表）の有無

相模区は山地帯であるが標高による、<sup>1</sup>度の軒高予定期限界線をとると一部に農村部屋および農場があり、其の他の公共的物件は山田川橋梁および道路とがある。

七  
防  
保

地表は大部分が山林、丘陵地帯で、新規開拓の直上には河川暴風雨路および崩落等による災害が頻繁に発生する。そこで等高線を基にした地形図を用いて、斜面の傾斜度を算出し、それをもとに斜面の危険度を評価する。この評価結果をもとに、斜面の危険度に基づいて、斜面の危険度を評価する。

廻坑の一部は机内採掘機に充填処理するか他の捨石は現在の竹筋坑の採掘場を利用し竹筋<sup>スリット</sup>馬力爆破器で各揚げ車で運搬し順打式に捨棄する。

その粗積子密度は $1.0$ 、 $1.0$ の立方メートルである。  
従つて被害は起らぬが、若しの所ある時は、土質、石量、鋼筋の防護施設を行  
い地に上層構造等の子防水工事を為す。

より坑内排水量および洗浄汚水放棄量並にこれ等についての監査予防措置

は地盤をあたふ一時出水あり、最大三立方米の蓄積を爲これに対する排水設備を

あし坑外へ排水す。

高竹新坑の右壁八尺坑の掘削終了後又は杉谷二尺坑の掘削終了後においては中段水

面をとつて排水し又は必要に応じダムを新設する。

両坑共坑外の坑口附近に設置してゐるコンクリート造りの貯水槽に入れそれより才

田邊尾根の貯水又は其の他使用水として利用する。

涌出水の放流についてはさき式浮遊装置(二台)により貯留を図りますと共にその汚水は「○」馬力のサンドポンプにて排水の上竹新坑排水渠に貯留す。

その放水量は一日約10立方メートルである。

右排水渠の汚水は沈砂槽に入れ澄めた海水の上井水専用のコンクリートの戸網で才田川

に流入せしむ。

支那寄附金以外の賄借創立の方法および面積担当の創立金

時代より在り一円を三井松山株式会社に創立てる。

み被寄子類物件の賃借方法

被寄子類物件の賃借については予め買取し被寄を生じた時は三井松山貯蔵所と協議

の上その指示に従い復旧する。

ふ地元との貯寄賃借に関する規定

地元との貯寄事項なし。

#### 六 地主区の右課題

申請区域の右課題にある三井山野貯蔵所の鉱氣新坑の保険および日吉一坑、二坑の防

水の為保険料を負担する。

貯蔵区(東部および西部)は申請者新坑の日吉販賣であり、本申請区域の運営は、

又新坑に当つて原木区の三井山野貯蔵所の承認を得て実施することにしてゐる。

古その他

な

以上

## 地政物件一覧表

(単位千円)

| 種別      | 数量      | 積造           | 合計被評価額 | 現状被害の子想相 | 備考 |
|---------|---------|--------------|--------|----------|----|
| 非公共設施關係 | 建物      | 5戸<br>13坪    | 550    |          |    |
|         | 土地      | 坪            |        |          |    |
|         | 水田      | 46反          | 1610   |          |    |
|         | 畑       | #            |        |          |    |
|         | 池       | 2ヶ所          | 210    |          |    |
|         | 堤       | 米            |        |          |    |
|         | 灌漑水路    | #            |        |          |    |
|         | 井       | 水            |        |          |    |
|         | 墓       | 坪            |        |          |    |
|         | その他の    |              |        |          |    |
| 公共設施關係  | 学校      | 坪            |        |          |    |
|         | 役場      | #            |        |          |    |
|         | 上記物件の敷地 | #            |        |          |    |
|         | 其他施設    | #            |        |          |    |
|         | 河川      | 630m<br>130m | 1130   |          |    |
|         | 橋       | 1ヶ所          | 300    |          |    |
|         | 道路      | #            |        |          |    |
|         | 鉄道      | 710m         | 100    |          |    |
|         | 水道      | #            |        |          |    |
|         | 計       |              | 3700   |          |    |





添付圖

縮尺三十分之一

五葉之内第一葉 竹叢坑採掘計画圖

縮尺三十分之一

五葉之内第二葉 棱谷三尺坑採掘計画圖

縮尺三十分之一

五葉之内第三葉 坑外圖

縮尺三十分之一

五葉之内第四葉 炭層柱狀圖

縮尺六十分之一

五葉之内第五葉 斷面圖

縮尺三十分之一



五葉  
內第一葉

竹簍坑採掘計画圖

縮尺三之一





五葉の内第二葉

杉谷二尺坑採掘計画圖 縱尺三千分一



杉谷二尺坑 採掘計画圖 縮尺三千分之一

縮尺三千分之一

粗登 / 日麗  
(洪開日著)

五葉の内第三葉

坑外圖

緒卷

# 圖外坑所業礦吉日社會株式業共同

鉱社炭會式石株同業共

縮尺三千分之一



五葉の内第四葉

炭層柱狀圖

縮尺六分之一

- 澄青炭  
榆石  
無煙炭  
炭質頁岩  
砂岩  
頁岩  
砂質頁岩


五葉の内第五葉

断面圖

繪入三十二

A-B 断面圖

縮尺三千分之一

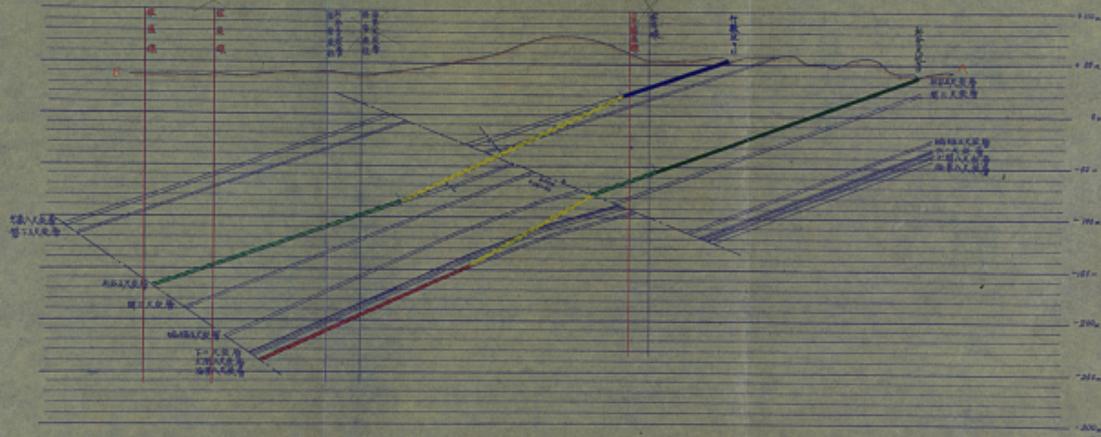

卷之三

和改度保產申請，餘惠農保產申請

高  
一

福岡縣嘉穂郡稻築町大字才田本谷二二六ノ一

穠築局區內

共同石炭  
鑛業株式會社  
日吉鑛業所

電話 稲築四三〇番  
大限一一番

|                           |   |
|---------------------------|---|
| 5. 横尾鶲鶯                   | 主幹枝上。   |
| 6. 1級樹鶲鶯<br>山鶲鶲鶯<br>全頭鶲鶲鶯 | 主幹枝上り 15月不三井鶲山の豫生地  |
| 7. 墓地                     | ⑤ 9世豪鶲山四列子鶲山豫生地<br>三井鶲山鶲山鶲山鶲山 10~12月の豫生地<br>1768年 痛院で鶲山の1本。世豪鶲山<br>下鶲山の1本。地下道を2道 17/20の事高<br>高止竹子鶲山鶲山 |
| 8. 横尾鶲鶯                   | 近弓ノ瓦文之谷。  |

(別紙)

手付

宣

## 租地権設定申請に関する副申書

1. 租地権者となる者 東京瓦斯会社

2. 建設業者 三井鉛山株式会社

## 調査事項 内 容

|    |                          |          |
|----|--------------------------|----------|
| 面積 | イ 指定地の面積                 | 12476.2  |
|    | ロ 地物貯存区域(原鉛区)<br>の面積     | 12476.2  |
| 面  | △ 賃貸地権区<br>合計面積          | 33,312.4 |
|    | △ 賃中間の地権面積               | 11,114.2 |
| 積  | △ 中間区域の面積                | 4,334.8  |
|    | △ 箱 庫(全区域 分割<br>全区域以上区域) | 24,642.4 |
| 区域 | イ 原鉛区域中に無駄物区<br>域があるかどうか | 有り       |
|    | ロ 原鉛地権区域かどうか             | 有り       |
| 地  | △ 建築禁制区域かどうか             | 建築禁止区域   |
|    | △ 設備制限区域かどうか             | 設備制限区域   |
|    | △ 休眠地権区域かどうか             | 休眠地権区域   |
|    | △ 地区の割合は出来ない<br>かどうか     | 地区を構成しない |



昭和年月日

福岡県嘉穂郡稻築町大字才田本谷二二六ノ一

(稻築局区内)

共同石炭  
鉱業株式会社

日吉鉱業所

電話——稻築四三〇番  
大限一一番

申請手続及関係書類  
租鑛権の設定

(1)

昭和38年6月29日

租鑲権期間延長についての  
御願書

願人 共同石炭益業株式会社



昭和二年四月二十九日

三井松山株式会社  
社長　栗木　裕蔵

共同石炭販賣株式会社  
社長　入交　太兵衛

#### 祖武相周囲延長について御願い

謹啓　時下初夏の候益々御多幸の事と存じます。  
謹者　弊社は貴社の特別の御高顧を蒙りまして、現在の世界の危機  
にあり乍らも經營を継続しておりますが、之は個々に御社の歩大な  
御厚意と御支援によるものと、何時も感謝致しております。

既に当社が經營しています日吉販賣所の主要採掘地区は、その沿  
どが御社山野販賣所より、昭和二年四月より日根販賣所設立を受  
けました区域であり、該地区を現在、竹取坑及び杉谷二尺坑の同主  
力坑口より経営運営中であります。

然し乍ら旗張區（登記第ムニサ号、同第ムニタ号）の祖武相の設  
定期間は御請求の通り許可登録の日より同二ヶ年となつていて  
、本年の四月より日を以て祖武相の存続期間が満了となリま  
す。従つてその事前に祖武相の権利を保持し継続するため、旗張區  
の存続期間の延長認可申請を提出したいと存りますので、貴意を得  
度く御願い申上げます。

又さきに（昭和二年五月二十九日付）上所祖武相を創造増区に切替  
え改めさせて戴きたい主旨の、御願書を提出していましたが、この  
件についてもまた御高配を頂いていることを存じます。



当社と致しましては、相違増区が一歩踏ましいのですが、租地権の期間内に解決を見ない場合も考慮して、該区の権利保持のため一応緊急暫定措置とし現有の租地権の期間延長を御願い申上げる次第であります。

租地権の内容については下表の通りであります。

|          |   |   |
|----------|---|---|
| 租地権の登録番号 | 福岡県租地権登録第 414 号                                       | 福岡県租地権登録第 427 号                                       |
| 租地権の所在場所 | 福岡県基穂郡船橋町   | 福岡県基穂郡船橋町   |
| 租地権の設定床屋 | 本屋群中の<br>杉谷五尺層、奥三尺層<br>各二尺層、下二尺層<br>土間八尺層、面取八尺層       | 本屋群中の<br>上二尺層並にこれに<br>隣接する面火格士                        |
| 延長する期間   | 昭和 21 年 11 月 22 日より<br>昭和 22 年 11 月 22 日まで<br>の 1 カ年間 | 昭和 22 年 11 月 22 日より<br>昭和 23 年 11 月 22 日まで<br>の 1 カ年間 |
| 租地権者     | 北九州吉野建築町 4 丁目<br>404 番地<br>共同石炭販賣株式会社                 | 北九州吉野松江本町 4 丁目<br>404 番地<br>共同石炭販賣株式会社                |
| 面積の面積    | 433 ヘクタール   | 433 ヘクタール   |

上述の面々御願い申上げますので事務御担当の上役武権の容認期間の延長を御承認下さいますよう重ねて御願い申上げます。

敬具

施設と至しましては、昭道場区が一番整えしいのですが、很敷地の周圍内に施設を見ない事も考慮して、區の粗面開拓のため一時開拓者宿泊施設として現存の粗面場の周囲紙張を粗面に押上げる次第であります。

粗面の内容については下段の通りであります。

|             |                                     |                                     |
|-------------|-------------------------------------|-------------------------------------|
| 粗面の<br>建蔽率  | 周囲粗面<br>登録番号<br>447号                | 周囲粗面<br>登録番号<br>447号                |
| 粗面の<br>所在地  | 福岡県福岡市福岡市                           | 福岡県福岡市福岡市                           |
| 粗面の<br>設置位置 | 本屋町中の<br>上二尺屏風にこれに<br>附着する粗面板       |                                     |
| 粗面する<br>期間  | 昭和二年八月より<br>昭和二年九月まで<br>の二ヶ月間       | 昭和二年八月より<br>昭和二年九月まで<br>の二ヶ月間       |
| 粗面等         | 北九州市役所2丁目<br>北九州市役所2丁目<br>北九州市役所2丁目 | 北九州市役所2丁目<br>北九州市役所2丁目<br>北九州市役所2丁目 |
| 粗面の面積       | 42.24坪                              | 42.24坪                              |


上述の通り粗面を押上げますので皆様御前の方に粗面の紙面を下さいますようおねがい申し上げます。

敬具

# 共同石炭舗 日吉鐵業所 鎌區圖

面積五千分之一

登記第 1278號

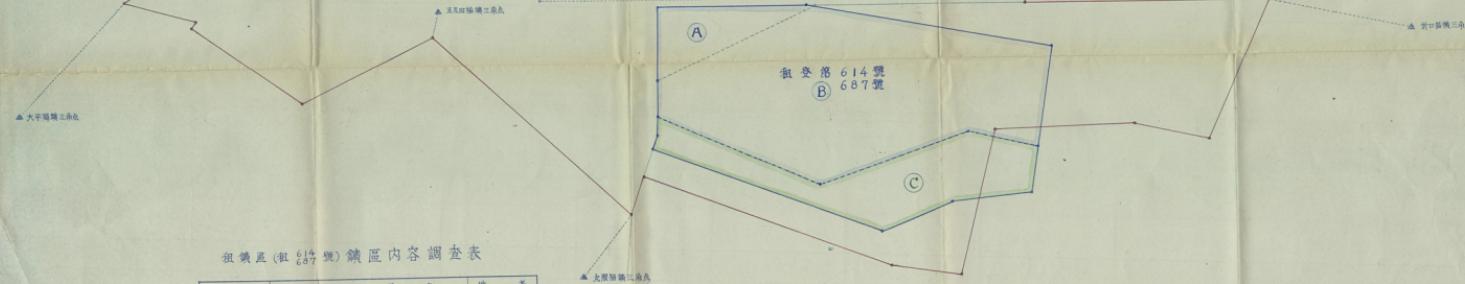

粗面區(粗面614號)鎌區內容調查表

| 地點別                    | 区域    | 度量衡名  | 備考                        |
|------------------------|-------|---|---------------------------|
| 粗面<br>登記<br>番号<br>614號 | (A)   | 長谷川又兵衛<br>鶴崎又兵衛<br>下二尺度量                    |                           |
|                        | (B)   | 鶴崎又兵衛<br>鶴崎又兵衛<br>下二尺度量<br>土間人尺度量<br>地溝人尺度量 |                           |
|                        | (C)   | 鶴崎又兵衛<br>鶴崎又兵衛                              |                           |
| 粗面<br>登記<br>番号<br>687號 | ABC空區 | 上二尺度量                                       | 粗面登記614號<br>及687號<br>同一区域 |

昭和 24 年 2 月 2 日

株式会社 深生軒業所

社長 中村文平 聲

共同石炭販賣株式会社

日吉販賣所

所長 梅田義道



租販權の期間延長の件についてのお願い

謹啓 時下寒冷の御、貴社益々御多幸の事と存じます。

さて先日某大変面手数を煩しました。租販權の期間延長の件で  
再度御願い申上ます。

すでに御高承の如く、御社本区内に設定しています当社の租販  
權（租登第 41 号、全第 417 号）が / / 月 2 日付でタケ  
年の期間が満了となりますので、該租販權の存続期間の延長申  
請書を、貴社の承認と捺印を捺して関係官庁である福岡運輸  
産業局に / / 月 6 日付にて提出致した次第であります。（本申  
請書及設備設計書の写しは御花に送付しています。）

従つて運輸局於ては現在本件について審議中であります  
が、許可遅延の為その経過を聞きしましたが、局の意見としまして  
は設定当初に 10 年の数量として査定したにも拘らず今届の延



長にも設定時と略同一の炭量がある。

即ち既設量が多い。故に延長期間×年という最高割引である。

このへんに問題点があるということ及本年ノ月額額に新規設定の

租賃額ノ△△号の追加設置等があり、これ等を結合考察した場合

更に問題点が考えられる。かうりに問題の租賃区である。

又当社の日吉地区の操業形態より斟酌する時（今後の採掘主要区

と租賃区  
域か租賃区内であること。又その出炭の規模及採掘區の合計操

業であること等）及当初の契約のありかた等より判断する場合、

租賃相としてこの機械統させることには問題点が多いので本件を

許可するに當つては、本租賃区を掘進増区の採掘相に許可後は切

替える事を前提とするという条件が附されました。

その為その意思のあることとの審査を提出するよう指示されました。

かような事情でありますので、その主旨に兩う為別紙（すつと以

前当社より同社に提出致しました租賃区を掘進増区に切替えの根

據）写しをお送り致しますので、その書類に別紙に記入の如く裏

面と捺印を施りたく、御多忙中唐突で誠に恐縮乍ら、以上の主旨

を御理解下さいまして、御交付下さいますようお願い致します。

敬具



昭和十七年三月二十二日

三井鉱山株式会社  
社長栗木幹



共同石炭鉱業株式会社  
社長 入文太共衛

原有の氣相を播種増区に変更の側面が

國語、時下初春の候共々御多様の運と存にます。

陳者 弊社機械社の特別の御座席を廃りまして現在の炎界の危機にあり乍らも、ともかくも事業の經營が持続されておりますが、之は根本的に御社の多大な御厚意と御支援によるものと、何時も感激致して居ります。

現て当社が経営しています日吉鉱業所は、御社山野鉱業所より鉱区分譲を受けました区域で、現在竹葉坑及び杉谷三尺坑の両主力坑口より採掘作業中であります。

かように採掘主要区域は衛社よりの鉱区分類区域であり、その殆んどは田寮地盤区域であります。

このような深頭挑戦と試験開闢では下記の如く懸念問題がありますので、当社の管理上及行政上より判断し、既存軌道修復を試験開闢+系による深頭挑戦の採用に切换りを実現させて貰えなくなりました。

卷之三

主張の理由は次の通りである。すなはち、

【登録第4ノミ号、登録第4ヨリ号、登録第ヨリヨミ号】区域が交錯している工場地帯あります。

従つて以上の複数区の権利区域及び段層を統括統合し、当社の採掘鉱区の複数増区区域として包含し、茲区を一本化し明確化したいと思ひます。

4. 試験区（程登第メノ号及第メテナ号）亦本年メ月ニ日を以つて  
開墾了工となり候。

之等の更新手続き等を考慮した場合、この期全般的に搬遷増区に剪管  
えの許可を受けることを希望致します。

②税抜区は割引に優惠があるため決算に複数の目的とならないので、対外的な請用額及び費用度合、特に貿易商法の審査等を考慮し、事項別算上更に円滑を期すため振出済区切替をお願い致します。

\*最近より良戻状勢に対応する企画化のため、両社、社内に於いても改組・合併等について種々御検討の時期ともお察察致しますのでお断りいたり次第であります。

以上の主旨を御理解下さいまして般別の御配慮方を御願申上ます。

又戻し分離の折の統合及複数市等より判断しましても、その出発点に於ては指揮増区を根本とした主旨のもののが他の諸事情により一応暫定的な租賃区の設定に変更になつたものと想察されますので、この限界を把握する點を多々あると思いますが、是非共同有組区を指揮増区に切り替えて更正されて貰う様にしておきたいと存じます。

併せて御船頭の上特別な御取扱いと御許可を賜りますよう重ねてお詫び申します。

徵具

日吉原業

覺

粗鉱権者共同石炭販賣株式会社より別紙の通り粗鉱区を  
福岡増区に切替え変更についての顧客を受領しています  
従つてこの件については当社に於て輸出中であり、その  
結果報告したいと思つています。

昭和二〇年一月一日

福岡県嘉穂郡相田町大字相生 \*\*\*番地

販賣権者 株式会社津生販賣所

社長 中村文平



昭和二年八月六日

福岡通商産業局  
局長 琴坂重幸 殿

福岡県嘉穂郡相模町大字相生55番地  
販賣權者 株式会社新生軒業所  
代表取締役 中村文平



共同石炭販賣株式会社の租販権存続期間延長について

共同石炭販賣株式会社からかねてより当社に対し租販権を追加増区

に切替え方の提出があつておりますが、当社は直下社的に検討中

であります。

今般共同石炭販賣株式会社より貴局に申請中の租販権存続期間延長

については、特別の御説明をもつて御承認下さるようお願い申し上

げます。

以上



相武橋の新聞紙長役權設計書

田深源著  
新原昌右  
相武橋著と  
なろうとする者  
三井武山株式会社  
株式会社永庄包装所  
共同石炭販賣株式会社

(1)

(2)



租税の存続期間延長に関する設備投資者

一  
申  
譜  
人

福岡県北九州市若松区本町二丁目二〇六番地

坦誠社  
共同石炭販賣株式会社

右代齒取總役  
人交  
太兵衛

昌黎縣區所在地

兩漢高祖傳

高麗族の發展番号および面積

吉岡縣租地登録第六項四号（面積四三三四丁一尺）

間八尺層、海軍八尺層)

卷之三

卷之三

## 当地質の状態

市譜区域の地質は第三紀層に属し、頁岩、砂岩、砂質頁岩、礫岩の互層より構成されている。この間に介在する八坂層は東方層群であり、上部より竹谷層群、本層群、大槻層群の三段層が賦存している。

鄰面は中譜区域外であり、油花所有私区（権登記二七一八号）の北部に竹谷層群南部に本層群、東区外南部に大槻層群の各露頭がある。

東面は概ね北西より東西に走り、北東の西中譜区域に向つて約二〇度傾斜している。従つて中譜区域は全段層群が顕著している。

主な新層は肩部に深上り約五五メートルの山田川断層、底部に深上り約二〇メートルの日吉断層その中間を深上り約一〇メートルの白金断層がある。

この三条の断層は略々二四度まで走る正断層である。本層群中の鷹鳴五尺、下二尺土四尺、油東八尺の西段層は火成岩の侵入を受け、無煙、無石、ナカラ等を変化している。

炭層深度は竹谷層群、本層群間約八三メートル、本層群、大槻層群間は約一五二メートルである。

## 内 主要な鉱床の位置、走向、傾斜および厚さ

中譜区域の探査目的炭層は本層群中の杉谷上二尺層、杉谷上層および編幅五尺、下二尺、土間八尺、油東八尺の西段層にして走向は概ね三十六度北東に向つて約二〇度傾斜す。

各炭層共全区域に亘つて賦存している。

炭層の厚さは凡そ左記の通り

| 杉谷上二尺層 | 山丈            | 辰丈            | 辰丈            |
|--------|---------------|---------------|---------------|
| 杉谷五尺上層 | 一<br>一三五〇米    | 一<br>〇九三〇米    | 一<br>一三五〇米    |
| 間三尺層   | 一<br>一六〇〇米    | 一<br>〇八〇〇米    | 一<br>一六〇〇米    |
| 編幅五尺層  | 一<br>一六〇八メートル | 一<br>〇九〇八メートル | 一<br>一六〇八メートル |
| 下二尺層   | 一<br>一五五一メートル | 一<br>〇六八一メートル | 一<br>一五五一メートル |
| 土間八尺層  | 一<br>一六四四メートル | 一<br>一六二四メートル | 一<br>一六四四メートル |
| 南軍八尺層  | 一<br>一五八八メートル | 一<br>一五八八メートル | 一<br>一五八八メートル |

## 古洞の位置

北武相設定区域内における古洞は杉谷上二尺及杉谷下二尺のすぐ下層である杉谷五

尺溝はその沿んどが田三井山野一坑に於て採掘場である。然し乍ら該坑は現在採掘中であるので古洞水は無し。而三尺溝以下の全段落は廃坑である。

南邊の古洞穴は右前のみに当採取の田吉一第及二第より長削した古洞がある。

一號は杉谷五尺溝を沿んど延削し而三尺溝は面前の少を採削し、現在杉谷上二尺溝及杉谷五尺溝の層系区域の鉱脈を採掘中である。排水溝の水位は海抜(八五二メートル)ある。

二號は海軍八尺溝を沿んど採削し、土間八尺溝(礫石)の採削は一応中止(一都採掘)し、一応後退した坑口であるが、現在土間八尺溝三層の目的にて再び本洞の取削運動と各片側の推進運動を実施しつゝある。

本洞の君水排水溝の水位は海抜(八五二メートル)である。

右記の如く右部古洞は当採取の採削跡である為、その礫層は高く又豊古洞の防水膜として、割紙表示如く各段落毎に五〇メートルの標柱を立つことにしている。

#### △ 採削履歴および可採量

| 序<br>号 | 地質層 | 岩文  | 北面  | 平田面 | 南面  | 鉱脈  | 浜田面 | 西面  | 東面  | 北面  | 南面  | 西面  | 東面  | 西面  | 東面  |
|--------|-----|-----|-----|-----|-----|-----|-----|-----|-----|-----|-----|-----|-----|-----|-----|
| 一      | 砂岩層 | 6.5 | 7.5 | 7.5 | 7.5 | 7.5 | 7.5 | 7.5 | 7.5 | 7.5 | 7.5 | 7.5 | 7.5 | 7.5 | 7.5 |
| 二      | 二尺層 | 6.5 | 7.5 | 7.5 | 7.5 | 7.5 | 7.5 | 7.5 | 7.5 | 7.5 | 7.5 | 7.5 | 7.5 | 7.5 | 7.5 |
| 三      | 三尺層 | 6.5 | 7.5 | 7.5 | 7.5 | 7.5 | 7.5 | 7.5 | 7.5 | 7.5 | 7.5 | 7.5 | 7.5 | 7.5 | 7.5 |
| 四      | 5.5 | 6.5 | 7.5 | 7.5 | 7.5 | 7.5 | 7.5 | 7.5 | 7.5 | 7.5 | 7.5 | 7.5 | 7.5 | 7.5 | 7.5 |
| 五      | 6.5 | 7.5 | 7.5 | 7.5 | 7.5 | 7.5 | 7.5 | 7.5 | 7.5 | 7.5 | 7.5 | 7.5 | 7.5 | 7.5 | 7.5 |
| 六      | 6.5 | 7.5 | 7.5 | 7.5 | 7.5 | 7.5 | 7.5 | 7.5 | 7.5 | 7.5 | 7.5 | 7.5 | 7.5 | 7.5 | 7.5 |
| 七      | 6.5 | 7.5 | 7.5 | 7.5 | 7.5 | 7.5 | 7.5 | 7.5 | 7.5 | 7.5 | 7.5 | 7.5 | 7.5 | 7.5 | 7.5 |
| 八      | 6.5 | 7.5 | 7.5 | 7.5 | 7.5 | 7.5 | 7.5 | 7.5 | 7.5 | 7.5 | 7.5 | 7.5 | 7.5 | 7.5 | 7.5 |
| 九      | 6.5 | 7.5 | 7.5 | 7.5 | 7.5 | 7.5 | 7.5 | 7.5 | 7.5 | 7.5 | 7.5 | 7.5 | 7.5 | 7.5 | 7.5 |
|        | 6.5 | 7.5 | 7.5 | 7.5 | 7.5 | 7.5 | 7.5 | 7.5 | 7.5 | 7.5 | 7.5 | 7.5 | 7.5 | 7.5 | 7.5 |

八一年間に於ける予定出炭量

年量一々百〇〇〇噸(月産平均一〇〇〇噸)

右記出炭は日吉炭鉱金坑の出炭量である。

根拠区内の出現高は

竹 竹 筍 竹 年漁 四八〇〇〇石 (貯蓄四〇〇石)  
杉谷 二尺筑 年漁 六六〇〇〇石 (貯蓄三〇〇石) 計 年漁一一四〇〇〇石  
(貯蓄六五〇〇石)

#### 大深掘方法

本層群の上部段階である、杉谷上二尺、杉谷五尺上層、洞三尺の三段階は現在進行中の竹築成より採掘する。

本層群の下部段階である、楊柳五尺、下二尺、土面八尺、海軍八尺の四段階は杉谷二尺筑より採掘する。

又杉谷二尺筑の左側部地盤は本申請組合権の外に組登第七三四号（設定段階は本層群の下部段階の楊柳五尺、下二尺、土面八尺、海軍八尺の西段階）の組合区の追加設定（昭和三十八年一月十一日）をなし本申請組合権と合併地盤中である。

#### A 竹築成の採掘方法

竹築成は昭和十七年二月二十日開坑し、現在杉谷上二尺層及杉谷五尺上層の二層を主要地盤中の石築成である。（最終の採掘案の認可は昭和三十六年六月二日付）

#### 三大標準断面圖第一大二号



本標準口は現在の坑口で底面標（底面第ニ三七八号）第十八号より方位三〇五度四十五分、正南二八一木の（水平正南以下同じ）の位置である。  
鉢丸頭筑口も現在の坑口で底面標（底面第ニ三七八号）第一八号より方位三一一度〇〇分、正南三〇四米の位置である。

#### ⑥ 杉谷上二尺層及杉谷五尺上層の採掘方法

竹築成の主幹地道である杉谷本洞（底背二丈二米×二一三米）及杉谷排水溝（底背二〇三米×二一三米）は現在設定完了している。

杉谷上二尺層及杉谷五尺上層の採掘は石記録観測地道を利用して採掘を実施する。片壁筑成は現在左側の最終片壁である左七片を掘進中で現在地点（図示△点）より走方向尚に二三五メートル、底面部五メートル以前にて中止する。

右深掘は杉谷本洞の左三片巻立地点（図示○点）より鋤方向に正南八米の位置に右六片を設け、これより前五〇メートル右七、右八、右九の三片壁を設定する。

片壁筑成の左背は通常二一〇メートル×二一〇メートルである。

右深掘揚気のため右六片（杉谷五尺上層）巻立一二米の地点より一八五度の方位切り上り、巨層一二米を削進し杉谷上二尺層を掘取る。着後は沿層にて走方向

向北六〇メートル前進（道中一〇メートル附近にて本鉄と立体交叉）し、排気鉄に連結させる。

現在は右肩側（右〇片より右五片側）及左肩側（左一～左三片側）の区域は両層共深掘を終了し、探査主力は現在、左肩部区域の左五片及左六片の杉谷上二尺を採掘中である。今後該区域と左七片及右肩部区域を採掘の予定である。

#### (4) 間三尺層の探査方法

間三尺層の探査は現有の杉谷五尺層の各片壁坑道（巻立より約六〇メートルの位置）より水平入り坑道を探さくして間三尺層に着脱せしめ着脱後は沿層にて走向方向に推進し各片壁を説ける。

#### (5) 杉谷二尺坑の探査方法

杉谷二尺坑は昭和三十四年三月三十一日付三四種造炭業第三六号を以て施設案の認可を受け現在土面八尺層、海軍八尺層の二層を採掘事業中の石炭坑である。

本坑坑口は現在の坑口で貯木場第一七号（探査第ニニヶ号以下同じ）より二九七丈二五分、巨難（水平巨難以下同じ）六一九メートルである。

排水鉄坑口は現在の坑口で貯木場第一七号より二九六度一五分、巨難大〇〇メートルの位置である。

#### 6) 番組五尺層、下二尺層の探査方法

番組五尺層は旧三井井筒監査に於ける試験の結果、屢層中に火成岩が侵入していることが明らかであり從つて底層の番組と屢層の変化等が考察される。

又下二尺層も同様であり、且つ番組であるので後に述べる本鉄の各片壁坑道より屢層入り坑道を開け、探査を開始し探査可否を調査し、經濟的可採区域を範囲線上、該区域に對し前記片壁より適當な入り坑道を設定して探査するものとす。

#### 7) 土面八尺層、海軍八尺層の採査方法

土面八尺層及び海軍八尺層の採査方法は現在の本鉄地點（圖示ノ点）より、その他の本鉄方面（方位三五六度〇〇分）で偏移第一四度の土面八尺層の右肩坑道（加背二四三メートル×「一二メ」）を巨難で一四〇メートル通し、貯木場第一七号（貯木場五木）に達するので中止する。

排水鉄坑口は現在地点（圖示ノ点）よりその他の風向方向（方位三五六度〇〇分）、



偏頭約一四度の土間八尺層の沿岸坑道（加曾ニ四二メートル×二二メートル）を掘削て一八二米進塗して中止する。

以上の方針により幹線坑道を完成せしめ、片盤を左右に設ける片側開拓は原則として三〇～四五メートルである。

左部は現在設定の左十四片より原形にて三片盤を設定する。右部は現在設定の右十一片より右部にて三片盤を設定する。

その片盤丸窓（加曾ニ二メートル×二メートル）の長さは最大約五一五メートル、最少約一六〇米である。

採炭方法は竹製坑の杉谷上二尺層、杉谷五尺上層、南三尺層の三段層は有煙炭であるので長壁式払を採用するが、現場の状況により往戻式採炭方法も採用することもある。

杉谷二尺頂の柴畠五尺層、下二尺層、土間八尺層、海軍八尺層の四段層は、無煙、褐石にて変化しているものと、推定されるので、深度の上級往戻式採炭方法を、実施する。採炭面図では、竹製坑に於ては電気オーナー、チエンヨンベー等を使用するも、杉谷二尺坑に於ては、空氣送岩機を使用し、穿孔大筒口吹き風扇採炭をなす。



（略）

採炭隊には必要に応じ便器充填又は实木板を実施す。

木箱及び排気通気道内支柱は通常鉄筋で鋼は木脚とする。

片盤丸窓は木枠を原則とし必要に応じて鉄枠を使用する。

主要知識の保安規程は片盤丸窓採鉱丁時に開拓より後退して覆度する。

両坑口共右中間部には第一構造坑の排気制御があるのに、これが保護の為、掘削坑内脇の通り保安規程を設ける。

#### 十一 地表物件（別紙）の有無

申請区域の地表はその殆んどが丘陵地帯であるが、採掘による六〇度の弧形平防角線をとると一部に農耕地帯および農地、その他公共的物件として山田川監査および道路等がある。

詳細は別紙の地表物件一覧表の通り

#### 十二 災害予防圖案

火災害予防に関する採掘上の処置

地表は前述の通りあるが竹製坑にてはその採掘炭層である杉谷五尺上層との深度は肩高で約一七七メートル、深部で約二四七メートルである。前記物件の初期落落を防止するため、採掘跡には出張を利用し、手筋充填を行い而もよび深口实木板中間に

敷采の滑状光塗を行う。『充填車 製因〇（三四五モ）』

杉谷二尺底に於てはその目的の民層である土間八尺層と地表との深さは肩高で約一八七米、脚部で約二九二米である。採掘に關しては岩盤崩落を防止する為、張油筋には便光張および實木板等の光塗を施行する。

採掘方法も側石の形状で袋状にて貯存しているので、該区域の深度を行つた上貯存区域のみの部分採掘（第四八モと題す）を実施する。

從つて採掘による地表化下は殆んど皆無であると想定される。

よ高氣治場の位置、堆積予定期および失敗防止方法

周辺の一部は坑内採掘時に処理するが、他の側石は現在使用している。

本坑の便通場を利用する、その方法は坑外に參照された便通を竹籠七五馬力便通荷揚て帶揚げ、便通ケットに入れ便通ケットより約三三〇木箱れた本坑便通場までダンプカー（六四四）により輸送する。

便通平面積二四〇〇〇米方メートルであり、その堆積予定期は一ヶ月〇〇〇立方米である。

ヨ坑内排水量および洗車污水放出口並にこれ等についての貯蓄予期感置

この便通予定期区域内および附近には民家および公共施設等の建物はなく用意は社有地で駅客は起らないが、若しその車廻ある時は土留、石留、倒等の防護施設を行ひ地にタ壁等の手防工事をほどこす。

ヨ坑内排水量および洗車污水放出口並にこれ等についての貯蓄予期感置  
竹葉丸園地

竹葉丸の現在の坑内水は當時每分〇・二立方メートル度で降雨期は毎分〇・八立方メートル度であるので、これに対する排水設備をなし、坑外排水する。

坑内より排水された水は坑口上面に貯留しているコンクリート造りの貯水槽に入れそれより竹葉丸洗車場の水洗水又はその他の使用水として利用する。

溝渠水の貯留について、ヨリ式浮遊過濾器（二台）により濁水を濾却すると共にその汚水は沈澱槽に入れる事の上、排水用のコンクリートの戸蓋で才田川に流入せしむ。その貯水量は一日約四〇〇立方メートルである。

ヨ杉谷二尺見開隙

杉谷二尺底の現在の坑内水は當時每分〇・四八立方メートル度で降雨期は毎分一立方メートルの増加する為、これに対する排水設備をなし坑外へ排水する。



杉谷二尺筋に於ける濁流は原野の礫石専用濁流機（毎時一〇噸）に於て無石の手

掘、ふるい分、粗砂等を行い処理する。

但し、水没による漫堤は行なないので洗泥污水はない。

#### 十、貳害賠償に対する基準

く法定供託金以外の賠償積立金の方法および出度賠当りの積立金、原業者三井山野株式会社に対し、貳害賠償の保証金として毎月二十三万円場、千五百二十五万千円に達するまで積立てるとの協約を締結している。

#### 2、被害予想物件の範囲方針

施設区域内深淵によって被害を生じた場合は、損害賠償の責を負う。

実施区域は往時三井山野貳害所に於て竹谷層群の竹義八尺本層及本層上部の杉谷五尺層を深掘りした地区である。その後右記採掘西段階の上層深淵を目的とし粗鉱相を設定し、竹義八尺上層の部分は辻鉱業の辻農貳害所は彦根貳害所第一種庄園地で採掘し、杉谷五尺層河岸地区は吉良鉱業に於て前述の如く、竹義坑より深掘を実施しつゝあり、深野は第一油井庄園に於て採掘を実施している現状である。

かようにて各段鉱の運搬が調合している。

従つて貳害については原業者である三井山野貳害所で統合、調査検討し各段鉱と基盤の上、その貳害について決定することにしてある。従つてその復旧の折衝および復旧の一途は三井山野貳害所で代理することにしてある。

その都度の復旧費は前述の積立金とは別途に、その更額に賠償を行い、その費用は前日吉良鉱が三井山野貳害所に支払う。

#### 3、地元との貳害賠償に関する協定

前述の如く三井山野貳害所に於て貳害賠償を請て代行するため地元との協定はな

い。

#### 十四、隣接地区との割合

申請区域の中央右部に三井山野貳害所の新規開坑の北邊保安装置区域（別紙圖示）及竹義坑の杉谷上二尺、杉谷五尺上層の二層のみに對して新規開坑区域があるもので、該地区は必要な坑坊道通過のみとし、採掘は実施しない。

隣接区域（別紙および右図）は申請者経営の日吉良鉱があり、又申請区域の施設は日吉良鉱と合併苗頭をなすので面倒は起らまい。

又施設に當つては原業者三井山野貳害所の承認を得て実施することにしてある。



## 地政物件一覧表

(単位千円)

| 物件別 | 工事区分 | 区 | 貯　吉 |       |       |
|-----|------|---|-----|-------|-------|
|     |      |   | 件数  | 数量    | 復旧費   |
|     | 道路   | 北 | 1   | 660   | 227   |
|     | 河川   | 北 |     |       |       |
| 土   | 堤防   | 北 |     |       |       |
|     | 堤防   | 南 |     |       |       |
|     | 護岸   | 北 |     |       |       |
|     | 護岸   | 南 |     |       |       |
|     | 砂防   | 北 |     |       |       |
|     | 砂防   | 南 |     |       |       |
|     | 港湾   | 北 |     |       |       |
|     | 港湾   | 南 |     |       |       |
| 木   | 造林   | 北 |     |       |       |
|     | 造林   | 南 |     |       |       |
|     | 計    |   |     | 3,27  | 242   |
| 農   | 耕田   | 北 | 2   | 32    | 2,502 |
|     | 耕田   | 南 |     |       |       |
|     | 小計   |   |     | 2,502 | 2,641 |
| 地   | 畜糞堆所 | 北 | 1   | 20    | 242   |
|     | 畜糞堆所 | 南 |     |       |       |
|     | 水路   | 北 | 2   | 600   | 1,617 |
|     | 水路   | 南 |     |       |       |
|     | 農道   | 北 | 1   | 300   | 477   |
|     | 農道   | 南 |     |       |       |
| 等   | 井灌渠所 | 北 |     |       |       |
|     | 井灌渠所 | 南 |     |       |       |
|     | 計    |   |     |       |       |
|     | 小計   |   |     | 2,274 | 1,032 |
| 私有  | 前    |   |     | 1,027 | 4,674 |
| 家屋  | 私有家屋 | 北 | 1   | 327   | 102   |
| 屋等  | 私有家屋 | 南 |     |       |       |
|     | 計    |   |     | 327   | 476   |
| その他 | 計    |   |     | 1,102 | 5,225 |
| 合計  | 計    |   |     | 1,102 | 5,225 |

※ 水道、鉄道、学校、公用、公共用施設等の貯　吉物件  
は無い、従つて該部の該当なし



添付圖

第五葉內第一葉 竹穀坑採掘計画圖

縮尺三十分之一

第二葉 桧谷良坑 株樞計画圖

縮尺三十分之一

第三葉 坑外圖

縮尺三十分之一

第四葉 炭層柱狀圖

縮尺六十分之一

第五葉 鎌區圖

縮尺五千分之一



第五葉の内  
第一葉

竹篭坑採掘計画圖


縮尺三十分之一



標 登 第 1278 號

## 竹 築 坑 採掘計画圖

縮尺三千分の一

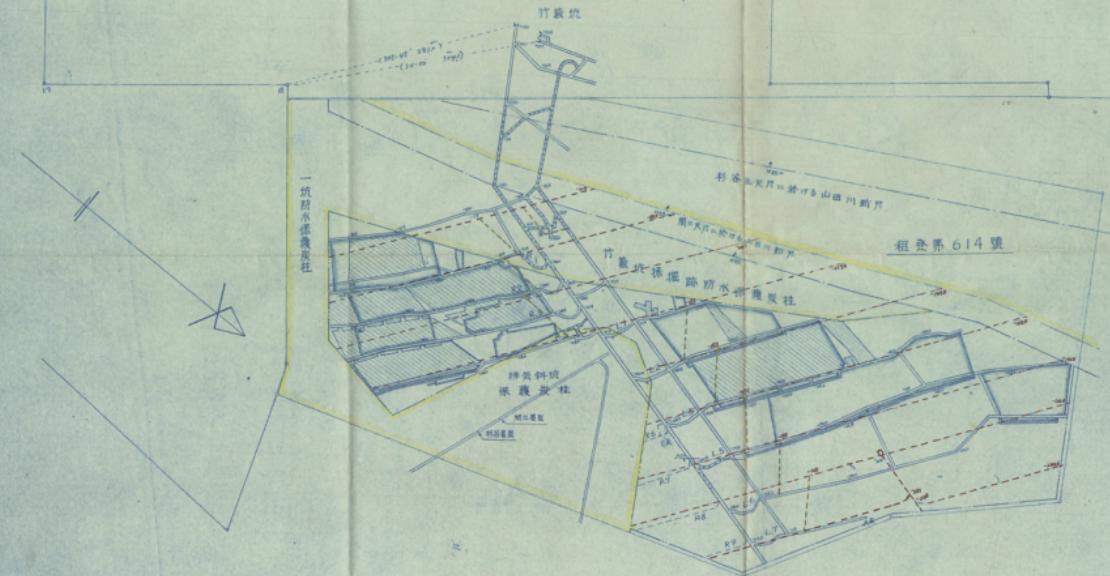

第五  
附集の内 第三葉

杉谷三尺坑採掘計画圖  
縮尺三十分之一



# 杉谷二尺坑 採掘計畫圖

縮尺三十分の一

珠登第 1278 號

山谷二尺炉

目告二疣防水保真炭枝

粗略

租登第6

地質研究

租登傳 734

八  
株

坑  
外  
圖

第五葉の内 第三葉



縮尺 三十分之一



A metric ruler is positioned horizontally across the bottom of the image, spanning the width of the book cover. The ruler has markings every millimeter, with larger numbers every centimeter. The visible markings range from 0 to approximately 95 cm.

坑外

縮尺三十分之一




第四卷之內卷四重

橫層柱狀圖

縮尺六十分之一

共用石炭  
錄葉林公司  
曰吉鑄業所

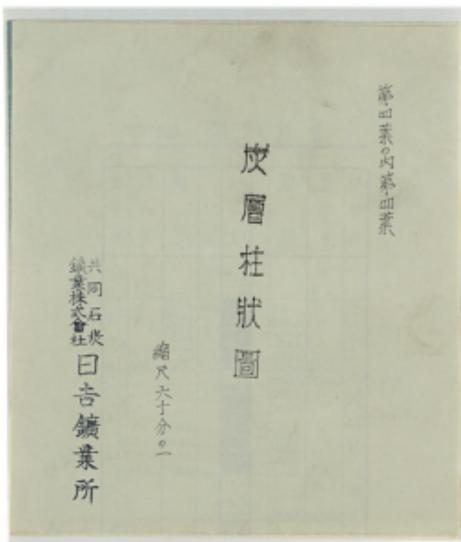

炭層柱狀圖

新編政治思想史

九 列

■ 遷青炭

八 標

炭質更生

火灰后

卷一百一十五

第五葉の内 第五葉

鎮

區

圖



縮尺 五十分之一



共同石炭鉱 日吉鉱業所 鐵區圖

縮尺五十分之一



標高 1278 尺



岩層柱狀圖



租地圖內容 内 詳 表

| 地質帶 | 岩層名    | 底層 | 上層 | 地質特點                         |
|-----|--------|----|----|------------------------------|
| 614 | A 帶域   |    |    | 無風化帶<br>無風化帶<br>無風化帶<br>無風化帶 |
| 614 | B 帶域   |    |    | 無風化帶<br>無風化帶<br>無風化帶<br>無風化帶 |
| 687 | A,B 帶域 |    |    | 無風化帶<br>無風化帶<br>無風化帶<br>無風化帶 |
| 754 | B,C 帶域 |    |    | 無風化帶<br>無風化帶<br>無風化帶<br>無風化帶 |


標高 614 尺

(A)

(C)

標高 754 尺

(B)

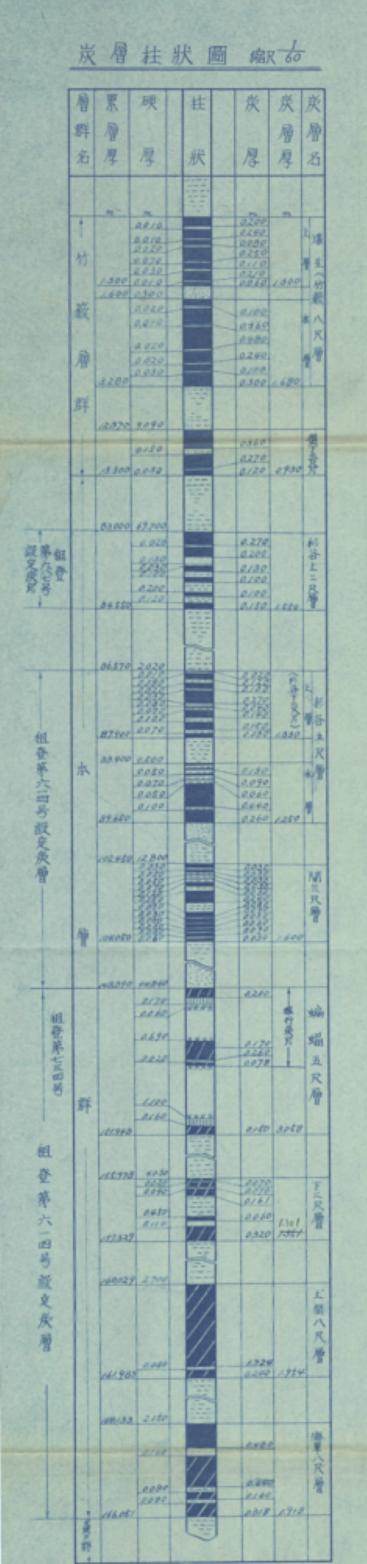

九、例

遷青炭  
燭后  
炭質更  
火成岩  
砂質

福岡県嘉穂郡稻築町才田

共同石炭社  
株式会社  
**日吉鉱業所**

電話(稻築)一四三〇番

寫

租 賃 権 設 定 協 約 書

三井鉱山株式会社を甲とし、共同石炭販賣株式会社を乙とし、  
乙が甲所有の山野賦区の一部に租賃権を設定することについて  
次のとおり契約を締結する。

第1条 甲は乙が甲所有の制鋼業採掘組登録簿ノノフク号鉱区  
の一割割合を示す区域面積キロメートルに貯蔵する石炭層  
のうち上二尺層並にこれに附隨する耐火粘土に租賃権を設定  
することを承認する。

2 前項の表示面積については所轄官庁の修正命令によりこれ  
に多少の異動を生じても甲、乙とも意識のないものとする。

第2条 乙は前条租賃権設定区域の内、割合黄色区域につ  
いては保険契約としてこれを保険しないものとする。

第3条 仰／条の租賃権存続期間は、設定登録の日から昭和XX  
年ノ月ニヨリ始とする。

2 前項の期間は甲、乙協議の上これを延長することができる。

第4条 仰／条の租賃料は、金ヨノノ千円也とし、乙は年に  
租賃権設定登録と同時にこれを支払う。

第5条 乙は租賃区の探査については、予め甲に施設案又は專  
用計画を提示し、その承諾を得なければならぬ。

これを変更するときもまた同様とする。



第5条 甲は乙の租税区内に立ち入り、更にその他の措置をなし、

又は参考資料の提出を求めることができる。

2 前項の場合においては、乙はこれを承認し、できる限りの便宜を与えるものとする。

第7条 乙は租税区内の課税により町の事業に支障を来さないよう  
税金の均質を講ずるものとする。

2 甲の事業に支障を及ぼした場合は、乙は損害賠償の責に任  
するものとする。

第8条 この契約に基く細目事項につき必要ある場合は、甲の山野  
税課所長と乙との間で、別途協定するものとする。

第9条 乙は租税区内にして発生する地元關係問題については、全  
責任をもつて、その解決にあたるものとする。

第10条 乙はこの契約に基く権利義務を甲の承認をなし、第3者  
に割譲し若しくは、その他権利の対象としてはならない。

第11条 乙が租税料の支払、その他この契約の規定に違反したと  
きは、甲はとの契約を解除することができる。

2 甲は前項の規定により契約を解除した場合においても、乙に損  
害賠償を請求することができる。

第12条 この契約に規定する事項又は規定のない事項に接觸を生  
じたときは、甲、乙双方に誠意をもつて協議し、その解決を図るも

のとする。

上記契約の趣として、本書3通を作成し、甲、乙各ノ通を保有  
し他ノ通は互換設定申請のため使用する。

昭和20年7月20日



東京都中央区日本橋室町2丁目ノ番地ノ  
甲 三井 桂山 株式会社  
社長 黒木 駿

東京都中央区銀座7丁目メ番地ノ  
乙 美同石炭販賣株式会社  
社長 入交 太政



# 契約書添付圖

縮尺 五千分之一

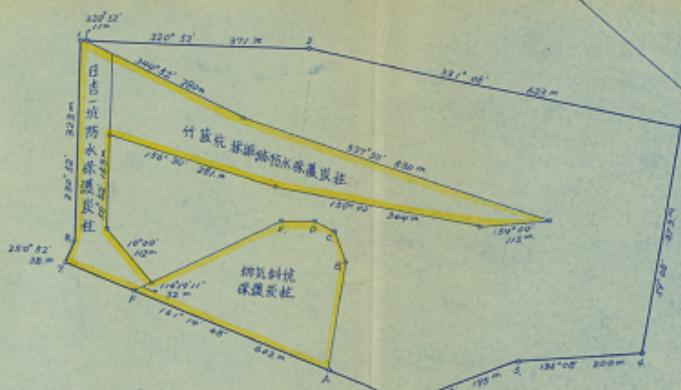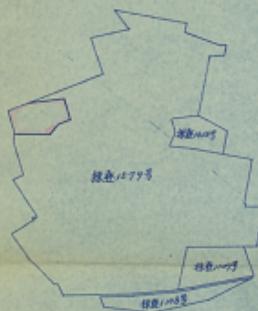

| 上二尺 |            |      |
|-----|------------|------|
| 測點  | 方位角        | 距離   |
| B~A | 161°14'48" | 102m |
| A~B | 239°30'    | 180  |
| B~C | 208°30'    | 54   |
| C~D | 167°15'    | 36   |
| D~E | 138°25'    | 56   |
| E~F | 114°19'11" | 271  |
| F~A | 161°14'48" | 115  |

瓦斯斜坑保護支柱區域決定表

契約書

株式会社修生販業所（以下甲といふ）と共同石炭販業株式会社（以下乙といふ）とは三井鹿児島株式会社と乙の間に昭和二年一月二〇日付約定した契約に添て改定した租地權（福岡縣北九州市若松区本町四丁目六番地）の存続期間の長短について次の通り契約する。

福岡縣北九州市若松区本町四丁目六番地より同上地までモケ単紙長する。

上記契約の延として本章ノ章を作成し、甲、乙各ノ章を保有する。

昭和二年一月二〇日

福岡縣北九州市若松区本町四丁目六番地

株式会社修生販業所

社長 中村文平



福岡縣北九州市若松区本町四丁目六番地

共同石炭販業株式会社

社長 入交 太兵衛



委任状

福岡縣北九州市若松区本町四丁目六番地

梅田

義

超

右の人を私の代理人と定め左の権限の行為を委任します。

一株式会社津田屋販業所有の福岡縣北九州市若松区に当社の設定している福岡縣北九州市若松区本町四丁目六番地の存続期間を昭和四拾八年始期月更替式日まで販業法第七十九条第四項および販業法施行規則第二十五条の規定による延長の認可申請に関する一切の権限

右代理委任の意志を表示します。

昭和二年一月二〇日

福岡縣北九州市若松区本町四丁目六番地  
租地權者 共同石炭販業株式会社

右代表取締役 入交 太兵衛

0 1 2 3 4 5 6 7 8 9 10 11 12 13 14 15 16 17 18 19 20 21 22 23 24 25 26 27 28 29 30 31 32 33 34 35 36 37 38 39 40 41 42 43 44 45 46 47 48 49 50

開の長を申請する次第であります。

右照可されたく與約書を添えて申請します。

西暦三十八年十一月六日

福岡県嘉島郡福島町大字馬生五五番地

委託者 株式会社豊田紡織所

右代理取扱役 中 村 文 平

福岡県北九州市若松区本町二丁目二〇六番地

組合者 美南石炭株式会社

右代表取扱役 入 交 太 兵 勝

福岡県嘉島郡福島町大字才田二〇六番地

右代理 人 豊 田 錠


印

福岡県嘉島郡福島町大字馬生五五番地  
委託者 株式会社豊田紡織所  
右代理取扱役 中 村 文 平

福岡県北九州市若松区本町二丁目二〇六番地  
組合者 美南石炭株式会社  
右代表取扱役 入 交 太 兵 勝

福岡県嘉島郡福島町大字才田二〇六番地  
右代理 人 豊 田 錠

印

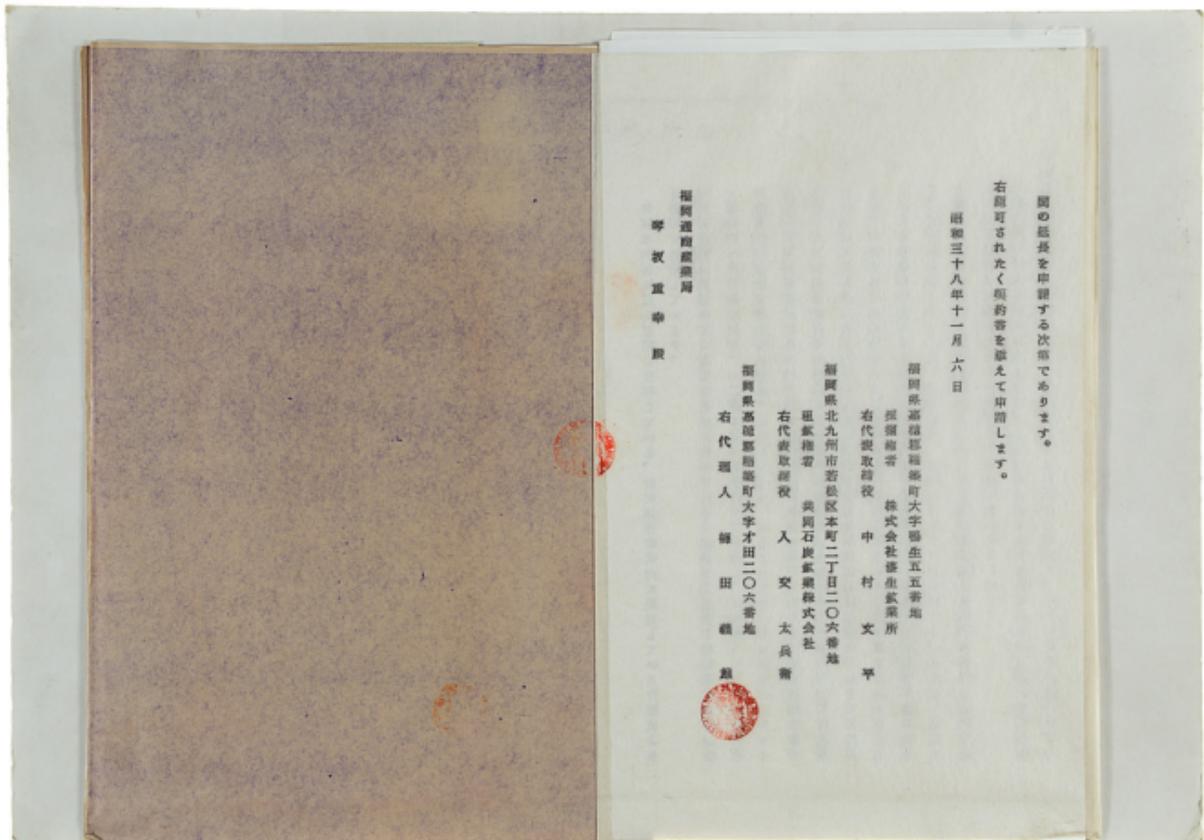

三、延長する理由

申請の福岡県租地権登記第六八七号は昭和三十五年十一月十一日登記され、その設定

権利は本層群の杉谷上二尺層である。

当社祇園区設定以前に該区域と同一施設を當社が福岡県租地権登記第六一四号（設定期層は本層群の杉谷五尺上層、雨三尺層、織縫五尺層、下二尺層、土間八尺層、雨屋八尺層）の租地権を設定し、その最上部底層の杉谷五尺上層の採掘を開始し、その採掘中に本組區を設定の杉谷上二尺層の底支、底層開闢（杉谷上二尺層と杉谷五尺上層の間は約二メートル）等を実施しがる上二尺層は底支約〇・九メートルの範囲であるが、同一坑道より同時に瓦礫を発掘すれば有利であり、且採掘可能な段階であると判断し、本組地權の追加設定を行なつたものであります。従つて租地第六一四号（今後別紙を以て該権の期限延長を同時に申請中）が母地であり、かようて表裏一体の密接な關係あります。

現在当社所有の福岡県租地権登記第六二七八号と同組區と共に合併施設中であります。

坑口は該組區の周辺に所在している、前記採掘區内に開坑している竹藪坑より採削を実施しています。

採削状況は前述の如く当組區設定底層である、杉谷上二尺層と杉谷五尺上層（組設第六一四号設定底層）の二層を後退式長壁法で採掘し、月産約〇〇〇噸の出炭を行つてゐます。

その既存実取底層は（約）一〇層（杉谷上二尺層のみ）であります、前記の如く掘削主力である組設第六一四号と合併施設であり、且杉谷上二尺層と杉谷五尺上層の底層開削量少（約二メートル）の為主要坑道の終了点は坑道維持上必要であり、又本組地權表裏等に該坑口終頭では保有しなければならないのであります。

かような現状でありますので、全底層を周間に採掘することは到底不可能であります。

然るに此等の状況をこのまま放棄することは、國家的見地から見ても非常な損失であり、又新たに開発するとすれば、莫大な投資を必要とします。

従つて申請者区の既存底層は、上記の理由により當社現有の坑内および坑外の面

段を利用し、引取も採掘を継続することが最適と考案し、こゝに該組區の存在期



控

租家権の存続期間の延長申請書

「租家権者および承租権者の氏名または名称および住所

福岡県嘉瀬郡嘉瀬町大字鶴生五五番地

権利者 株式会社福岡農業銀行

右代表取締役 中 村 文 平

福岡県北九州市若松区本町武丁日武〇大番地

権利者 共同石炭販賣株式会社

右代表取締役 入 交 太 吳 善

当租家区の所在地

福岡県嘉瀬郡嘉瀬町

当租家権の登録番号

福岡県租家権登録第六八七号

延長する期間

昭和廿八年五月武勢善日

五ヶ年間

1500円  
印入印紙





蘭州農業學院

書號編號：三三三五四六七九

出版地點：共產石門縣新林鄉少社



附 告 計 算

三井畠山株式会社を甲とし、武頭石井松原株式会社を乙とし、乙が  
甲所省山賀木区の一部に租佃権を設定することについて次の通り契  
約を締結する。

第1条 甲は乙が甲所省の堺町御用田町江野谷157号余区の一宗  
地圖印示の

1) A区域面積4234アールに賦存する地層のうち村谷五尺層  
及び川の三尺層

2) B区域面積3258アールに賦存する地層のうち咸海五尺層、  
下二尺層

3) C区域面積2295アールに賦存する地層のうちドマ八尺層  
及び海川八尺層に租佃権を設定することを許す。

2.前項の表示面積については所開育付の私を地主に上りこれに多  
少の變動を生じても甲乙とも異議のないものとする。

第2条 乙は前多種敷地所有者区段の内、別図同示の区段の部省  
五尺層、川の三尺層、神坂塙の最深五尺層、内区段の下二尺層、  
ドマ八尺層、海川八尺層およびC区域の全設定面積について、  
地權者としてこれを差押しあるものとする。

第3条 第1条の租佃権存続期間は、昭和貿易の日から5年とする。

2.前項の期日、甲乙双方の上記を終了することができる。

第4条 1人公頃の賦率は每公頃64670千円也とし、乙は甲に

1公頃地權者負担と同様に622470千円を支給し



同金 83000 千円を税取査定最終の三月より毎月水商等額を支払い、ノック月をもつて清算するものとする。

第五点、乙は現金区の振替については、予め平に面倒事又は事務手書を提示し、その実情を得なければならぬ。

これを度量し上うとするとともまた併存とする。\*\*

第八点、甲は乙の取扱区振替について、販路その振替所に立入り、並びその在庫調査なし、又は該店販賣の金額を求めることが出来る。\*\*\*

乙商店の振替においては、乙はこれを承認し、でき得る限りの便宜を専念するものとする。

第九点、乙は現内水の出入を防止するため甲の指示する箇所に乙の専用で（ダム）を新設するものとする。

又之内の（ダム）新設について乙は一削平の計画および摘要を提出するものとする。

第十点、乙は取扱区の振替に因り、甲の新規に支度を営まないよう、新規の新規を設するものとする。

ユガードの新規に支度を及ぼした場合は、乙は直接顧客の實に任するものとする。

第十一点、現金区の振替に至く本家については、乙が小計を負うものとする。

第十二点、乙は現金区の振替に至く本家については、乙が小計を負うものとする。

第十三点、乙は現金区の振替に至く本家については、乙が小計を負うものとする。

第十四点、乙は現金区の振替に至く本家については、乙が小計を負うものとする。

左はこれ等をもつて。

但し現時既設販賣係停止の場合は、乙の販賣額は 27755  
千円としその月の独立販賣に合てて別途算定する。

乙販賣の差し引額により現金の販賣を收容する必要が生じた場合は甲乙改めて接觸するものとする。

又第ノ四の販賣額は現金区の販賣にあく販賣の販賣開始全に終了したときにこれを計算するものとする。

第十五点、乙はその現場にかかる有無税金（450000円）を支  
103700円を甲に拠出するものとする。

又乙販賣の販賣額外にかかる甲に拠出するものとし、その販賣額に付ては前開項、乙計算するものとする。

又販賣額の月日については、甲の現金区販賣と別途算定する。

第十六点、現金区と現金区との場合は現金区の販賣にあく現金区につきも販賣の場合は、甲の現金区販賣と、乙との間に並んで販賣割するものとする。

第十七点、乙は現金区に併して算出する現金区販賣につけては、全責任をもつてその現金区販賣するものとする。

第十八点、乙はこの現金区に至く販賣額を甲の販賣を以て、第三者に譲渡し、或しくはその他都合の原因としてせざらない。

第十九点、乙が販賣料の支取、並び販賣料販賣の現金区の販賣の販賣に貢献したときは、甲はこの販賣を算出することができる。

又甲は販賣の現金区により販賣を算出した場合に當ても、乙に販賣額を請求することができる。



契約書添附圖

縮尺二万分之一

第14条 本取扱物販売のための印記鈐印添付する契約書について  
ては別途標示するものとする。

第17条 この契約に該当する件又は既定のないものに契約を  
生じたときは、甲、乙双方に該業をもつて該該しきの会社に並ぶ  
ものとする。

上記業者の並として、本業者を指すし、甲、乙の両者を併有す  
る。

昭和20年5月25日


東京都中央区日本橋通2丁目7番地  
甲 三井倉庫株式会社  
社長 岸 木 駿

東京都中央区日本7丁目5番地  
乙 共同石炭水素株式会社  
社長 入 交 大 式




契約書添附圖

縮尺二万分之一

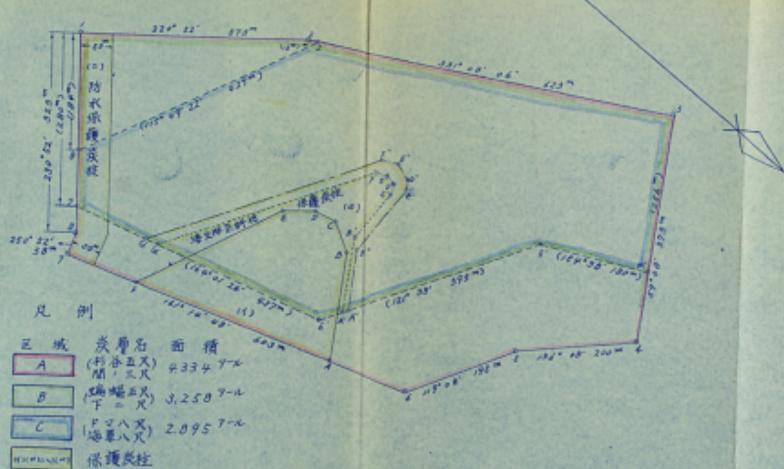

| 杉谷五尺 間一尺 |            |     | 端端五尺 |       |            | 下二尺 ドマ八尺 海單八尺 |       |            |     |
|----------|------------|-----|------|-------|------------|---------------|-------|------------|-----|
| 測線       | 方位角        | 距離  | 測線   | 方位角   | 距離         | 測線            | 方位角   | 距離         |     |
| 6-A      | 167°14'48" | 102 | (1)  | 6'-A  | 301°38'    | 42            | 6-A'  | 30°38'     | 40  |
| A-B      | 237°30'    | 180 |      | A'-B' | 237°40'    | 123           | A'-B' | 237°40'    | 95  |
| B-C      | 208°30'    | 64  |      | B-C'  | 272°20'20" | 90            | B'-C' | 271°36'35" | 121 |
| C-D      | 167°48'    | 36  |      | C'-D' | 247°30'    | 20            | C'-D' | 247°30'    | 27  |
| D-E      | 118°25'    | 66  |      | D'-E' | 199°00'    | 18            | D'-E' | 199°00'    | 28  |
| E-F      | 114°09'11" | 271 |      | E'-F' | 155°00'    | 20            | E'-F' | 155°00'    | 32  |
| F-?      | 161°10'08" | 115 |      | F'-G' | 120°45'    | 386           | F'-G' | 121°45'    | 415 |
|          |            |     |      | G'-?  | 166°01'20" | 143           | G'-?  | 166°01'20" | 122 |

契約書添附圖 縮尺二萬分之一

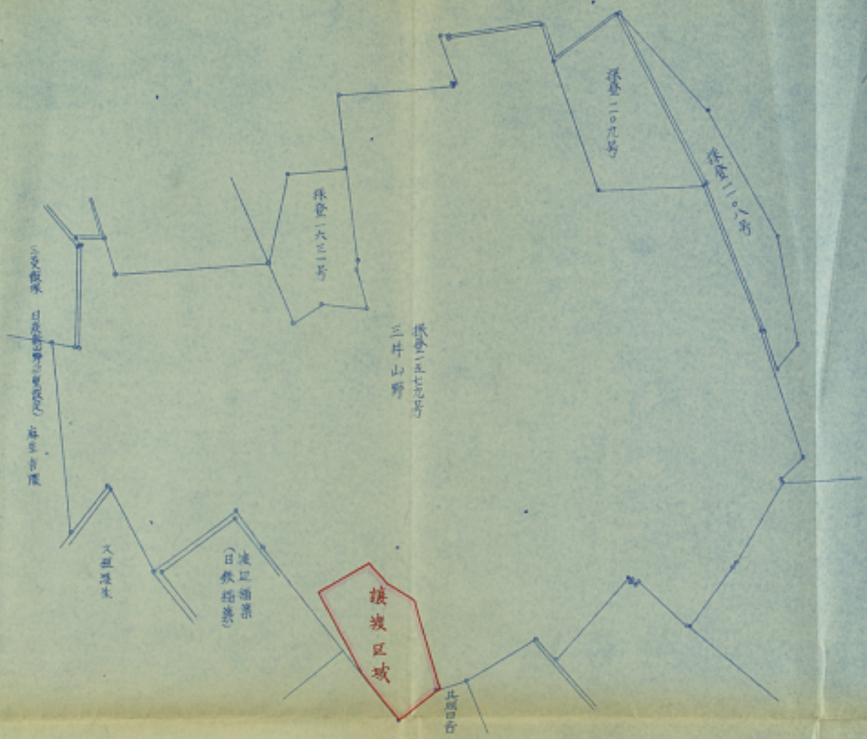

契約書

株式会社横山武蔵所（以下甲といふ。）と共同石炭販賣株式会社

（以下乙といふ。）とは、三井鶴山株式会社と乙の間に昭和×〇年×月×日付締結した契約に基づ設立した租販組（福岡県佐賀郡豊前町××番）の存続期間の延長について次の通り締結する。

共同石炭販賣組合××番の存続期間を昭和×〇年×月×日まで×ヶ年延長する。

上記契約の証として本稿より作成し、甲、乙各ノ通を保有する。

昭和×〇年×月×日

福岡県北九州市若松区本町×丁目×番地

甲 株式会社横山武蔵所

社長 中村文平



福岡県北九州市若松区本町×丁目×番地

乙 共同石炭販賣株式会社

社長 入交 太兵衛

契約書

福岡県北九州市若松区本町×丁目×番地

捺印

右の人を私の代理人と定め左の署名の行為を委任します。

「株式会社横山武蔵所所有の福岡県若松地区内に当社の設定している福岡県佐賀郡豊前町×番地の存続期間を昭和×〇年×月×日まで其勢延長七十六条第四項および販賣法施行規則第二十五条の規定による延長の認可申請に關する一切の相談  
右代理委任の意志を表示します。

昭和×〇年×月×日

福岡県北九州市若松区本町×丁目×番地

租販組  
共同石炭販賣株式会社  
右代理委任書  
入交 太兵衛



を有し、この会員費を新聞内外に採用することは到底不可能であります。

然るに此等の収益をこの販賣業者とは国家的見地から見ても非常な損失であり

又新たに開拓するとすれば、莫大な投資を必要とします。

従つて中間租賃区の済谷販賣は、上記の理由により当該現有の坑内および境外の施設を利用して引き続き振業を継続すること最も適と考察し、ここに該租賃権の存続期間の延長を申請する次第である。

右請可されたく契約書を添えて申願します。

昭和三十八年十一月六日

福岡県嘉穂郡勝利町大字勝生五五番地

採掘業者 株式会社蓬丘鉱業所

右代委取締役 中村文平

福岡県北九州市若松区本町二丁目二〇六番地

採掘業者 共同石炭販賣株式会社

右代委取締役 入交太兵衛

福岡県嘉穂郡勝利町大字才田二〇六番地

右代理人 梅田義



琴坂嘉穂  
福岡道西販賣局長

其断長する理由

申題の福岡県税賦課登録第六一四号は昭和三十三年十一月二十二日登録され、その規定底層は本層群の杉谷五尺上層、南三尺層、幅縫五尺層、下二尺層、土間八尺層、海草八尺層である。

該租家区は同地の当社所有底層の福岡県税賦課登録第一二七八号及申請在虹区と同一区域の福岡県税賦課登録第六八七号（今届別紙を以て租家区の期間延長を同時に申請中、規定底層は本層群の杉谷上二尺層）並に福岡県税賦課登録第七三四号（昭和三十八年一月十一日登録、規定底層は本層群の幅縫五尺層、下二尺層、土間八尺層、海草八尺層）と共に合併してある。

前記福岡県税賦課登録第六八七号は、右第口共用面積区内に所在し、租家区の深掘凹口である竹藪丸及杉谷二尺底の底口は、両第口共用面積区内にある。然し乍ら深掘凹口移行に伴い、前記租家区の規定を受け、福岡県税賦課登録のうち、本層群の上部底層である、杉谷五尺上層、間三尺層は竹藪丸より深掘する計画にて現在杉谷上二尺層（登録第六八七号租家区にて規定）と杉谷五尺上層を表裏式長壁式により接続し、月収四〇〇圓の

出戸を為しつゝある。間三尺層は未着手で今後の深掘対象底層である。

又残りの設定底層で本層群の下部底層である、幅縫五尺層、下二尺層、土間八尺層、海草八尺層の四底層は杉谷二尺層より深掘する計画にて、瓦石土間八尺層（瓦石）を主採用日釣炭層とし、海草八尺層（チカラ）と共に該二層を段階式方法により、深掘を実施し、月収四〇〇圓の出戸を行つてゐる。

未深掘層の幅縫五尺層は火成岩の影響にて質變の変化、底層の影響等が顕著されるし、又下二尺層も同様であり、且つ薄層であるので、兩層共深掘の片壁を利用し、て、借時立入は違を設け、深掘の結果によつて深掘可否の問題を実施し、将来経済的可深区抜きを確認の上經營する計画である。

又この外に前述の如く申請租家区の左隣地に新租家区として登録第七三四号（昭和四十三年十一月二十二日まで）の追加登記を為してゐる。

かようニ三租家区の合併を実施しているので、之等の周辺性からどうしても申請在虹区を保有しなければならぬし、又申請租家区に残存する底層は、実取底層のみにても、杉谷五尺上層（瓦セキ層）、下二尺層（瓦セキ層）、土間八尺層（瓦セキ層）、海草八尺層（瓦セキ層）、合計四六八〇〇〇圓、幅縫五尺層（二九〇〇〇〇圓）



拾

環状糊の存続期間の延長申請書

一班被相者および探査相者の氏名または名跡および住所

福岡県嘉穂郡轄木町大字鶴生五五番地

右代表取締役 中 材 文 平

新北九州志若松区本町西丁目西〇六番  
地主者　共同石炭販賣株式会社

不付錄取錄卷

楊開泰嘉德鄉籍

卷之五

略述する期間

五ヶ年間  
西昌和四輪鐵郎皆聰明武能戰田

1500月  
收入印紙